

沖縄県立南部医療センター・こども医療センター 特定行為研修室新設工事 (建築)

図 面 目 録					
図面No	図面名称	縮尺	図面No	図面名称	縮尺
A - 00	図面目録	No Scale	A - 11	建具KEYPLAN	A1 1/50 A3 1/100
A - 01	特記仕様書(1)	No Scale	A - 12	建具表	A1 1/50 A3 1/100
A - 02	特記仕様書(2)	No Scale	A - 13	雑詳細図(1)	A1 図示 A3 図示
A - 03	特記仕様書(3)	No Scale	A - 14	床伏図・床下詳細図	A1 1/50 A3 図示
A - 04	特記仕様書(4)	No Scale	A - 15	天井伏図	A1 1/50 A3 1/100
A - 05	案内図・仕上表	No Scale	A - 16	解体撤去図	A1 1/50 A3 1/100
A - 06	2階平面図(現状)	A1 1/250 A3 1/500	A - 17	仮設計画図	A1 1/50 A3 1/100
A - 07	2階平面図(改修後)	A1 1/250 A3 1/500			
A - 08	平面図	A1 1/50 A3 1/100			
A - 09	展開図(1)	A1 1/50 A3 1/100			
A - 10	展開図(2)	A1 1/50 A3 1/100			

2023

沖縄県立南部医療センター・こども医療センター

建築改修工事特記仕様書【建築工事編】沖縄県土木建築部																																					
令和5年1月改定版																																					
1 工事概要	<p>(1) 工事名：南部医療センター・こども医療センター 特定行為研修室新設工事</p> <p>(2) 工事場所：沖縄県南風原町新川内地内（地域地区等：）</p> <p>(3) 敷地面積：57,230 m²</p> <p>(4) 工事種目： ア 建築物</p> <table border="1"> <tr><td>建築物の名称</td><td>南部医療センター</td><td></td><td></td></tr> <tr><td>主要用途</td><td>病院</td><td></td><td></td></tr> <tr><td>構造及び階数</td><td>RC造6階建</td><td></td><td></td></tr> <tr><td>工種別</td><td>改修</td><td></td><td></td></tr> <tr><td>建築面積</td><td>12,475m²</td><td>m²</td><td>m²</td></tr> <tr><td>延べ面積</td><td>36,571m²</td><td>m²</td><td>m²</td></tr> <tr><td>イ 工作物及び立木</td><td></td><td></td><td></td></tr> <tr><td>工作物等の名称</td><td></td><td></td><td></td></tr> <tr><td>数量</td><td></td><td></td><td></td></tr> </table>	建築物の名称	南部医療センター			主要用途	病院			構造及び階数	RC造6階建			工種別	改修			建築面積	12,475m ²	m ²	m ²	延べ面積	36,571m ²	m ²	m ²	イ 工作物及び立木				工作物等の名称				数量			
建築物の名称	南部医療センター																																				
主要用途	病院																																				
構造及び階数	RC造6階建																																				
工種別	改修																																				
建築面積	12,475m ²	m ²	m ²																																		
延べ面積	36,571m ²	m ²	m ²																																		
イ 工作物及び立木																																					
工作物等の名称																																					
数量																																					
2 本工事の設計時期	本工事の設計書は、令和5年7月時点での沖縄県土木建築部建築工事積算基準及び公共工事設計労務単価等に基づいて作成している。																																				
3 建築工事仕様	<p>(1) 標準仕様 面図及び特記仕様書に記載されていない事項は、国土交通省大臣官房官庁営繕部制定の「公共建築改修工事標準仕様書（建築工事編）」（令和4年版）（以下「標準仕様書」という。）による。</p> <p>(2) 特記仕様 ア 項目は、番号に印の付いたものを適用する。 イ 特記事項は、「」に印の付いたものを適用する。「」に印がつかない場合は、「」の付いたものを適用する。「」と「」に印がつかない場合は共に適用する。 ウ 項目及び特記事項に記載の（. . .）内表示番号は、標準仕様書の当該項目、当該図又は当該表を示す。 エ 特記事項に記載の（参. . .）は、国土交通省大臣官房官庁営繕部監修「公共建築工事標準仕様書（建築工事編）」（平成31年版）巻末の各部配図参照図の当該項目を示す。</p>																																				
4 その他	<p>(1) 公共事業労務費調査に対する協力 ア 本工事が公共事業労務費調査の対象工事となった場合、調査票等に必要事項を正確に記入し、必要な協力を行わなければならない。また、本工事の完成後においても、同様とする。 イ 調査票等を提出した事業所を事後に訪問して行う調査・指導等の対象にならなかった場合、その実施に協力しなければならない。また、本工事の完成後においても、同様とする。 ウ 公共事業労務費調査の対象工事となった場合に正確な調査票等の提出が行えるよう、労働基準法等に従って就業規則を作成するとともに、賃金台帳を調製・保存する等、日項より用いている現場労働者の賃金時間管理を適切に行っておかなければならない。 エ 本工事の一部について下請契約を締結する場合には、当該下請工の受注者（当該下請工の一部に係る二次以降の下請員を含む。）がアからウまでと同様の義務を負う旨を定めなければならない。</p> <p>(2) 暴力団員等による不当介入の排除対策 受注者は、当該工事の施工に当たって「沖縄県土木建築部発注工事における暴力団員等による不当介入の排除手続」に関する合意書（平成19年7月24日）に基づき、次に係る事項を遵守しなければならない。なお、違反したことが判明した場合は、指名停止等の措置を行うこと。厳正に対処するものとする。 ア 暴力団員等から不当要求を受けた場合は、毅然として拒否し、その旨を速やかに監督員に報告するとともに、所轄の警察署等に被害の届出を行うこと。 イ 暴力団員等から不当要求による被害又は工事妨害を受けた場合は、速やかに監督員に報告するとともに所轄の警察署等に被害の届出を行うこと。 ウ 暴力団員等に対する排除対策を講じたにもかかわらず、工事に遅れが生じ、あるいはある場合は、速やかに監督員と工程に関する協議を行うこと。</p> <p>(3) ワンデレスボスの実施 ア この工事はワンデレスボス実施対象工事である。 「ワンデレスボス」とは、監督員が、受注者からの質問、協議の回答は、基本的に「その日のうち」に回答するよう対応することである。ただし、即日回答が困難な場合は、いつまでに回答が必要なのかを受注者と協議の上、回答期限を設けるなど、何らかの回答を「その日のうち」にすることである。 イ 受注者は計画工程表の提出に当たって、作業間の関連把握や工事の進捗状況等を把握できる工程管理方法について、監督員と協議を行うこと。 ウ 受注者は工事施工において、問題が発生した場合は及び計画工程と実施工程を比較照し、差異が生じた場合は速やかに文書にて監督員へ報告すること。 エ 効果・課題等を把握するためアンケート調査等のフォローアップ調査を実施する場合があるため、協力すること。</p> <p>(4) 工事監理業務への協力等 ア 本工事の工事監理業務（建築工事監理業務委託契約に基づき、建築法第2条第1項並びに同法第18条第3項に掲げる工事監理を行う業務をいう。以下同じ。）は、別途委託契約を締結することとしており、本工事の現場代理人等は、当該工事監理業務の履行に協力すること。</p>																																				
(4) 工事監理業務への協力等	<p>イ 工事監理業務の受注者が配置した管理技術者、主任担当技術者並びに担当技術者（以下「管理技術者等」という。）の氏名等は、発注者から通知する。なお、管理技術者等は本工事に関する指示・承諾・協議の権限は有しない。 ウ 設計図書において監督員に提出することとなっている書類は、原則として管理技術者等に提出すること。 エ 建設業法第23条の2の工程に基づく工事監理に対する報告の書類は、監督員に提出すること。 イ 本工事の請負代金額の変更協議をする場合及び本工事と関連する工事を本工事受注者と随意契約する場合の取扱いについて 本工事の請負代金額の変更協議をする場合又は本工事と関連する工事を本工事受注者と随意契約する場合にあつては、変更協議または関連する工事の予定価格の算定は、本工事の請負比率（元契約額÷元設計額）を変更設計額または関連工事の設計額に乗じた額で行う。 イ 再生資材の優先使用 本工事に使用する資材のうち、沖縄県内で生産、製造され、かつ、規格、品質、価格等が適正である場合はこれを優先して使用するよう努めなければならない。なお、主要建設資材の使用状況を「県産建設資材使用状況報告書」にて報告すること。 イ 請業者の県内企業優先利用 請業者は、下請契約の相手方を県内企業（主たる営業所を沖縄県内に有する者。）から選定するよう努めなければならない。 イ 不発弾等発見時の処理について 本工事において、不発弾等が発見された場合には、警察署（交番、駐在所）に報告すると共に、監督員を通して関連市町村（防災主管課）、沖縄県知事公室防災危機管理課及び沖縄県土木建築部技術・建設業課に報告すること。 また、発見された不発弾等については、警察署または自衛隊より指示等があるまで、触れずにそのままの状態を保持すること。 なお、これについては、下請業者へも周知すること。 イ ダンプトラック等の過積載等の防止について ア 工事用資材等の積載超過がないようするとともに交通安全管理を十分に行うこと。 イ 過積載を行っている資材納入者から資材納入をしないこと。 ウ 資材等の過積載を防止するため、資材納入等に当たっては、資材納入業者等の利益を不当に害することのないようすること。 エ さし枠の装置または物品積載装置の不正改造をしたダンプカーが工事現場に入ることをいかなるようすること。 オ 「土砂等を運搬する大型自動車による交通事故の防止に関する特別措置法（以下「法」という。）」の目的に鑑み、法第12条に規定する団体等の設立状況を踏まえ、同団体等の加入者の使用を促進すること。 カ 下請契約の相手方又は資材納入者を選定するにあたっては、交通安全に関する配慮に欠けるもの又は業務に関しダンプトラック等によって悪質かつ重大な事故を発生させたものを排除すること。 キ カからカの事につき、下請契約における受注者を指導すること。 ク 不正軽油の使用の禁止等について ア 受注者は、工事の施工に当たり、工事現場で使用し、若しくは使用させる車両（資材等の搬入車両を含む。）又は建設機械等の燃料として、不正軽油（地方税法第144条の32の規定に違反する燃料をいう。）を使用し、又は使用させてはならない。 イ 受注者は、県の税務当局が実施する使用燃料の抜取調査に協力しなければならない。</p> <p>(11) 設計図書における資材等の取扱いについて ア 本工事の設計図書及び参考図に示す資材等については、特定企業の製品又は工法を指定するものではない。 イ 本工事で使用する資材等については、設計図書及び参考図のとおり品質規格・仕様等で精算しており、その品質規格・仕様等と同等級以上の資材を使用すること。なお、使用にあたっては監督職員の承諾を得るものとする。 ウ 「参考図」は建設工事請負契約約款第1条に定める設計図書ではなく、発注者の積算の透明性を確保し入札者の積算・工事費内訳作成の効率化を図ることを目的に「参考資料」として提示するものとする。</p> <p>(12) ガイドライン等の遵守について 設計変更等については、契約書18条から24条に記載しているところであるが、その具体的な考え方や手続等については、「工事請負契約における設計変更ガイドライン（管轄工事編）」（沖縄県土木建築部）によるものとする。</p> <p>(13) 本工事の予定価格に占める法定福利費概算額について ア 受注者は、契約締結後15日以内に、監督員を経由して請負代内訳書を提出し、請負代内訳書には、工事現場に從事する現場労働者に係る社会保険料（健康保険、厚生年金保険及び雇用保険をいう。）内の事業主が納付義務を負う保険料（以降「法定福利費」という。）を明示すること。 また、明示する法定福利費の算出に当たっては、各専門工事業体が作成した標準見積書に沿って作成された法定福利費を内訳明示した下請企業の見積りの活用等の方法により適正に見積もることが必要であり、「法定福利費を内訳明示した見積書の作成手順」に準拠する等により適切に算出すること。 イ 発注者は、受注者から提出された請負代内訳書に明示された法定福利費と予定価格に占める法定福利費概算額について確認を行い、「一定以上の乖離がある場合は、受注者に対して説明を求め、場合によっては、建設業法第19条の3に違反するおそれがないか確認します。[法定福利費を内訳明示した見積書の作成手順（国土交通省HP）] https://www.mlit.go.jp/common/001090440.pdf [法定福利費を内訳明示した見積書の作成手順（簡易版）（国土交通省HP）] https://www.mlit.go.jp/common/001203247.pdf [各団体が作成した標準見積書（国土交通省HP）] ホーム>政策・仕事>地・建設産業・建設産業>不動産業>各団体で作成した標準見積書 https://www.mlit.go.jp/totikensangyo/const/totikensangyo_const.tk2_000082.html</p>																																				

章	項目	特記事項																																
①	一般共通事項	<p>1 適用基準等 <ul style="list-style-type: none"> 建築改修工事監理指針（令和4年版）国土交通省大臣官房官庁営繕部監修 建築工事標準詳細図（令和4年版）国土交通省大臣官房官庁営繕部 敷地調査共通仕様書（令和4年版）国土交通省大臣官房官庁営繕部 建築材料・設備機材等品質性能評価事業 建築材料等評価名簿（令和4年版）（一社）公共建築協会 営繕工書写真撮影要領（令和3年版） 磁気探査実施要領（令和2年1月）沖縄県土木建築部 沖縄県土木建築部における公共建設工事の分別解体・再資源化および再生資源活用に関する実施要領（平成25年12月）沖縄県土木建築部 構造計画・施工計画・建築設備計画の留意事項（令和4年4月）沖縄県土木建築部 </p> <p>2 工事実績情報 登録する。ただし、工事請負代金額が500万円未満の工事については、登録を要しない。</p> <p>3 工事の一時中止に関する事項 工事の一時中止に係る計画の作成 <ul style="list-style-type: none"> (1) 契約書第20条の規定により工事の一時中止の通知を受けた場合は、中止期間中における工事現場の管理に関する計画（以下「基本計画書」という。）を発注者に提出し、承諾を受けるものとする。 なお、基本計画書には、中止時点における工事の出来形、職員の体制、労働者数、搬入材料及び建設機械器具等の確認に関すること、中止に伴う工事現場の体制の縮小と再開に関すること及び工事現場の維持・管理に関する基本的事項を明らかにする。 (2) 工事の施工を一時中止する場合は、工事の続行に備え工事現場を保全すること。 本工事は、余裕期間を設定して実施する工事である。 ① 本工事は余裕期間として〔 日間〕を設定した工事である。なお、余裕期間の設定にかかる積算上の割増は考慮していない。 (3) CORINS登録については、実工期期間中に技術者の従事期間の登録を行うこと。 (4) 受注者は、契約書第3条に基づき提出する工程表は、余裕期間を記入したものであるとする。 (5) 受注者は、着手関係書類（工程表、請負代金内訳書を除く）について、実工期の始期に提出するものとする。 (6) 受注者は、余裕期間内においては資材の搬入、仮設物の設置等工事の着手を行ってはならない。ただし、余裕期間内に施工体制等及び建設資材の確保が図られた場合は、監督職員との協議を行い、速やかに工事着手するとともに、着手関係書類を提出するものとする。 (7) 実工期の始期に変更が生じた場合は、全体工期の変更協議を行う。 (8) 受注者は、契約書第35条第1項の規定にかかわらず、実工期の始期以降でなければ、発注者に対して前払金の支払いを請求することはできない。 </p> <p>4 工事の余裕期間 <ul style="list-style-type: none"> (1) 本工事は、余裕期間を設定して実施する工事である。図示された範囲は〔令和 年 月 日〕までに完了すること。 (2) 建築基準法に基づく風圧区分等を必要とする場合は次にによる。 ① 地表: V0 = m/s（平成25年1454号第2） ② 風速相対度区分： (3.54) (3.93) (5.135) (9.34) </p> <p>5 概成工期 <ul style="list-style-type: none"> (1.21) (1.22) 建築基準法に基づく風圧区分等を必要とする場合は次にによる。 ① 地表: V0 = m/s（平成25年1454号第2） ② 風速相対度区分： (3.54) (3.93) (5.135) (9.34) </p> <p>6 品質計画 <ul style="list-style-type: none"> (1.21) (1.22) 建築基準法に基づく風圧区分等を必要とする場合は次にによる。 ① 地表: V0 = m/s（平成25年1454号第2） ② 風速相対度区分： (3.54) (3.93) (5.135) (9.34) </p> <p>7 施工図等 <ul style="list-style-type: none"> (1.23) (1.24) (1) 施工図等の著作権に関わる当該建築物に限る使用権は、発注者に委譲するものとする。 (2) 現場代理人等は、施工に先立ち、各工場の施工計画を調整、検討するため、各室の平面図、展開図、天井伏図（各1/50程度）及び必要部位の断面図を作成する。各工場の必要な内容を記載した総合図を作成する。なお、総合図は監督員に提出し、確認を受ける。 (3) 施工計画書及び施工図等は監督員の指示する時期に提出する。ただし監督員の指示がない場合は、原則として施工計画書は契約後30日以内、施工図等は工事着手前までに提出し、承諾を受ける。 </p> <p>8 工事の記録 <ul style="list-style-type: none"> (1.24) 沖縄県土木建築部工事間係標準様式を用いる。 </p> <p>9 電気保安技術者 <ul style="list-style-type: none"> (1.33) 電気工作物の工事を行う場合、その工事期間において電気保安技術者を配置し、保安業務を行うこと。 </p> <p>10 施工条件 <ul style="list-style-type: none"> (1.35) 施工順序等の制約：無し <ul style="list-style-type: none"> ○有り〔・〕：現場説明書による ○図示：現場説明書による ○図示・現場説明書による ○図示：現場説明書による ○図示・現場説明書による ○図示：現場説明書による </p>																																
11	施工中の安全確保及び環境保全等(1.3.7)	<p>(1) 「低騒音型・低振動型建設機械の指定に関する規程」(平成9年7月31日建設省告示第1536号 最終改正平成13年4月9日 国土交通省告示第487号)による建設機械を使用する。</p> <p>(2) 本工事において以下に示す建設機械を使用する場合は原則として「排出ガス対策型建設機械指定要領(平成3年10月8日付建設省総機発第24号最終改正平成22年3月18日付国総施設第291号)」に基づき指定された排出ガス対策型建設機械を使用するものとする。 一般工用建設機械(ディーゼルエンジン出力7.5～260kW) ア バックホウ イ トラック ウ フルドーザ エ ブルドーザー オ 空気圧縮機 カ 油圧ユニット(基礎工用機械で独立したもの) ク ローラ類 キ ホイールクレーン</p>																																
12	交通安全管理(1.3.9)	国道7路線及び県道7路線における警備業者が交通誘導警備業務を行う場合は、一級又は二級検定合格監督員を配置すること。(令和3年2月19日 沖縄県公安委員会告示第38号)																																
検印		<table border="1"> <tr> <td>工事名称</td> <td>特定行為研修室新設工事</td> <td>工事年度</td> <td>令和5年度</td> </tr> <tr> <td>工事場所</td> <td>南風原町新川内地内</td> <td>図面名称</td> <td>建築改修工事特記仕様書(その1)</td> </tr> <tr> <td>発注機関</td> <td>南部医療センター・こども医療センター</td> <td>縮尺</td> <td></td> </tr> <tr> <td>摘要</td> <td></td> <td>図面番号</td> <td>A-01</td> </tr> <tr> <td></td> <td></td> <td>名称</td> <td>株式会社エー・アー・ジー</td> </tr> <tr> <td></td> <td></td> <td>資格者氏名</td> <td>1級建築士 250432号 池間守</td> </tr> <tr> <td></td> <td></td> <td>登録番号</td> <td>事務所登録番号 11X-644号</td> </tr> <tr> <td></td> <td></td> <td>所在地</td> <td>沖縄県浦添市大平2-19-11</td> </tr> </table>	工事名称	特定行為研修室新設工事	工事年度	令和5年度	工事場所	南風原町新川内地内	図面名称	建築改修工事特記仕様書(その1)	発注機関	南部医療センター・こども医療センター	縮尺		摘要		図面番号	A-01			名称	株式会社エー・アー・ジー			資格者氏名	1級建築士 250432号 池間守			登録番号	事務所登録番号 11X-644号			所在地	沖縄県浦添市大平2-19-11
工事名称	特定行為研修室新設工事	工事年度	令和5年度																															
工事場所	南風原町新川内地内	図面名称	建築改修工事特記仕様書(その1)																															
発注機関	南部医療センター・こども医療センター	縮尺																																
摘要		図面番号	A-01																															
		名称	株式会社エー・アー・ジー																															
		資格者氏名	1級建築士 250432号 池間守																															
		登録番号	事務所登録番号 11X-644号																															
		所在地	沖縄県浦添市大平2-19-11																															

① 一般共通事項 A 続き v	13 発生材の処理等(1.3.12)	<p>(1) マニフェストシステムを採用し、適正な収集、運搬及び処分を行う。</p> <table border="1"> <tr> <td>発生材の種類</td> <td></td> </tr> <tr> <td>発注者に引き渡すもの</td> <td></td> </tr> <tr> <td>特別管理産業廃棄物の有無及び処理方法</td> <td></td> </tr> <tr> <td>現場において再利用を図るもの</td> <td></td> </tr> </table> <p>(2) 本工事に発生する建設廃棄物のうち、県内の最終処分場に搬入する産業廃棄物は、産業廃棄物の処理に係る税(沖縄県産業廃棄物税)が課税されるので、適正に処理すること。</p> <p>(3) 受注者は、工事事前に「建設副産物情報交換システム」(COBRIS)により作成した、「再生資源利用計画書」及び「再生資源利用促進計画書」を監督員に提出しなければならない。また、受注者は、その計画書に従い建設副産物が適切に処理されたことを確認し、工事完成時に「建設副産物情報交換システム」(COBRIS)により作成した、「再資源化報告書」、「再生資源利用実施書」、「再生資源利用促進実施書」を監督員に提出しなければならない。</p> <p>(4) 受注者は、工事で発生した建設廃棄物について、ゆいぐるみの材の認定を受けた施設又はゆいぐるみの材の認定を受けていないが、再資源化後にゆいぐるみの材製造業者へ出荷している施設へ搬出すること。ただし、島内に当該施設がない場合はこの限りではない。</p> <p>(5) 本工事における再資源化に要する費用(運搬費を含む処分費)は、前に掲げる施設のうち、受入条件のうちから運搬費と処分費(平日受入費用)の合計が最も経済的なものを見込んでいる。したがって、正当な理由がある場合を除き、再資源化に要する費用の変更は行わない。</p> <p>(6) アスファルト舗装版切断に伴い発生する濁水及び粉体の取扱基準について</p> <p>ア 舗装切断作業に伴い、切断機械から発生する濁水及び粉体(以下、廃棄物という。)については、廃棄物吸引機能を有する切断機械等により回収するものとする。回収された廃棄物については、関係機関等と協議の上、適正に処理するものとし、必要と認められる経費については変更契約できるものとする。</p> <p>「適正に処理」とは、「廃棄物処理及び清掃に関する法律」に基づき、産業廃棄物の排出事業者(請負業者)が産業廃棄物の処理を委託する際、適正処理のために必要な廃棄物情報(成分性状等)を処理業者へ提供することが必要である。なお、工事に際して特別な混入物が無ければ、下記HPに掲載されている「濁水及び粉体の分析結果」を用いても差し支えない。 http://www.pref.okinawa.lg.jp/site/kankyos/seibi/sangyo/asufaruto.htm</p> <p>なお、受注者は、廃棄物の処理に係る産業廃棄物管理票(マニフェスト)について、監督員から請求があった場合は提示しなければならない。</p> <p>イ 発生する濁水(汚濁)に関しては「アスファルト舗装版切断に伴い発生する濁水の取扱基準について(通知)(平成24年3月28日付け土技第1257号)」に基づき、適正に処理すること。</p> <p>ウ 発生する粉体に関しては「アスファルト舗装版切断に伴い発生する廃棄物の取扱いについて(通知)(平成25年1月7日付け土技第942号)」に基づき、適正に処理すること。</p>	発生材の種類		発注者に引き渡すもの		特別管理産業廃棄物の有無及び処理方法		現場において再利用を図るもの		14 主任技術者・監理技術者<続き>	<p>(2) 主任技術者及び監理技術者の雇用関係について</p> <p>ア 建設業法第26条の規定により、工事現場に専任で配置する主任技術者又は監理技術者は、受注者と入札執行日より前に3ヵ月以上の雇用関係が成立していなければならない。</p> <p>イ 受注者は、着手届と共に工事現場に専任で配置する主任技術者又は監理技術者の雇用関係を証明する書類(健康保険被保険者証等の写し)を提出しなければならない。</p>	22 化学物質の濃度測定(1.7.9)	<p>(1) 測定時期、測定対象室及び測定箇所数</p> <table border="1"> <tr> <th>測定対象室</th> <th>測定箇所数</th> <th>測定時期</th> <th>備考</th> </tr> <tr> <td></td> <td></td> <td></td> <td></td> </tr> </table> <p>(2) 測定対象化学物質が濃度指針値を超えた濃度で検出された場合は、引渡は受けない。</p> <p>完成図 保全に関する資料</p> <p>(1) 本工事の完成時の提出図書は、「普通工事における工事関係図書等に関する効率化実施要領(案)」による。</p> <p>(2) 完成図は、「表1.7.1」に次表を含むものとする。</p> <table border="1"> <tr> <th>種類</th> <th>記入内容</th> </tr> <tr> <td>詳細図</td> <td>監督員との協議による。</td> </tr> </table> <p>(3) 本工事は電子納品対象工事とする。</p> <p>電子納品とは、調査、設計、工事などの各段階の最終成果を電子データで納品することをいう。ここでいう電子データとは、各種電子納品要領・基準等(以下、「要領」)に示されたファイルフォーマットに基づいて作成されたものを指す。なお、書面における署名又は押印扱いについては、別途監督員と協議するものとする。</p> <p>工事完成図書は、「要領」に基づいた電子データとなっている(一財)沖縄県建設技術センターにて確認を受け、「電子納品確認登録証」の発行を受けること。</p> <p>業務成果品(電子完成図書)は、電子媒体(CD-R等)で(正)1部提出すること。</p> <p>「要領」で特に記載が無い項目については、監督員と協議の上、電子化のファイルフォーマットを決定すること。</p> <p>なお、「経」による提出物は、監督員と協議の上決定すること。</p> <p>(5) 受注者は、完成通知書の添付書類として以下の書類及び電子データを監督員に提出しなければならない。</p> <p>ア ゆいぐるみ現状状況報告書</p> <p>イ ゆいぐるみ材出量証明書</p> <p>(6) 建築物等の利用に関する説明書について</p> <p>「建築物等の利用に関する説明書」を作成する。作成の手引き(国土交通省ホームページに掲載)を参考にして、記載事項は監督員との協議により決定する。</p> <p>(7) 受注者は、監督員より長期保全計画書の作成の指示があった場合、これを作成し監督員に提出しなければならない。なお、この計画書の内容等は監督員との協議により決定する。</p> <p>本工事は発注者から受注者に対し設計図CADデータを貸与する。なお、貸与されたCADデータを本工事における施工図又は完成図の作成のために使用してはならない。</p> <p>(1) 現場事務所等に、情報共有システムが使用可能な以下に示す程度のインターネット環境を整えること。なお、現場条件等により当該整備が不可能な場合は、監督員と協議すること。</p> <p>「インターネット環境」：フローネット回線 「IPvコンOS」：Microsoft Windows 8.1 / 10 「推奨ブラウザ」：Microsoft Edge</p> <p>情報共有システムは、工事期間中において受発注者間でインターネットを介して協議、図面等の各種データのやり取りを行い、情報共有サーバーを用いてそれらのデータを共有・交換するものである。</p> <p>(2) 受注者は、沖縄県CALSシステムの利用については、沖縄県とCALS運営会社で定めた使用承諾料を沖縄県CALSシステムを運営している者に支払うこと。</p> <p>(3) 沖縄県CALSシステムの使用許諾料を支払ったときは、速やかに監督員に支払いの事実を報告し、確認を受けること。(支払いの事実を証明する書類(銀行振込の写し等)を提出)</p>	測定対象室	測定箇所数	測定時期	備考					種類	記入内容	詳細図	監督員との協議による。	3 環境対策について	<p>(1) 受注者は、本工事の施工にあたり、「沖縄県赤土等流出防止条例」、「水質汚濁防止法」及びその他環境保全に関する法令等を遵守し、その対策について工事着手前に現場状況の調査、検討を十分に行い、監督員の確認を得た上で施工すること。</p> <p>(2) 赤土等流出防止対策を行う場合、その対策範囲は図示による。</p>	④ 足場その他(2.2.1)(表2.2.1)	<p>(1) 内部足場【・脚立、足場板等】</p> <p>(2) 外部足場【・枠組足場・くさび緊結足場・単管本足場】</p> <p>・仮設ゴンドラ</p> <p>・移動式足場</p> <p>(3) 防護シート【・設置する・設置しない】</p> <p>(4) 材料等の運搬方法：A種・B種・C種・D種・E種</p> <p>「手すり先行工法」に関するガイドラインに基づき「足場の設置に当たっては、同ガイドラインの別紙「手すり先行工法による足場の組立て等に関する基準」における(2)手すり据置方式又は(3)手すり先行専用足場方式により行う。</p> <table border="1"> <tr> <th>備品等</th> <th>養生方法、保管場所等</th> </tr> <tr> <td></td> <td></td> </tr> </table>	備品等	養生方法、保管場所等			⑤ 既存部分の養生(2.3.1)	<table border="1"> <tr> <th>備品等</th> <th>養生方法、保管場所等</th> </tr> <tr> <td></td> <td></td> </tr> </table>	備品等	養生方法、保管場所等			⑥ 仮設間仕切り(2.3.2)	<p>(1) 仮設間仕切り</p> <table border="1"> <tr> <th>設置箇所</th> <th>種別</th> <th>片面への塗装等の仕上げ</th> <th>備考(厚さ等)</th> </tr> <tr> <td></td> <td></td> <td>・有り・なし</td> <td></td> </tr> <tr> <td></td> <td></td> <td>・有り・なし</td> <td></td> </tr> </table> <p>(2) 仮設壁</p> <table border="1"> <tr> <th>設置箇所</th> <th>種別</th> <th>備考</th> </tr> <tr> <td></td> <td></td> <td></td> </tr> </table>	設置箇所	種別	片面への塗装等の仕上げ	備考(厚さ等)			・有り・なし				・有り・なし		設置箇所	種別	備考				7 監督員事務所(2.4.1)	<table border="1"> <tr> <th>規模(m)</th> <th></th> </tr> <tr> <td></td> <td></td> </tr> <tr> <td>仕上げ</td> <td>内床・天井 内壁</td> </tr> <tr> <td>備品の種類及び数量</td> <td></td> </tr> </table>	規模(m)				仕上げ	内床・天井 内壁	備品の種類及び数量		③ 防水改修工事	<p>1 改修工法の種類、種別及び工工程等(3.1.4)(表3.1.1)(表3.1.2)(3.2.5)(3.2.6)(3.3.2)(3.3.3)(表3.3.3)(表3.3.10)(3.3.5)(3.4.2)(3.4.3)(表3.4.1) - (表3.4.3)(3.5.2) - (3.5.4)(表3.5.1) - (表3.5.3)(3.6.3)(3.7.2)(3.7.8)</p> <p>(1) 防水改修工法の種類等</p> <table border="1"> <tr> <th>工法の種類</th> <th>種別</th> <th>施工箇所</th> <th>材料の種類及び厚さ</th> <th>備考</th> </tr> <tr> <td></td> <td></td> <td></td> <td></td> <td></td> </tr> </table> <p>(2) シーリング改修工法の種類等</p> <table border="1"> <tr> <th>工法の種類</th> <th>施工箇所</th> <th>試験等</th> </tr> <tr> <td></td> <td></td> <td>簡易接着性試験</td> </tr> </table> <p>(3) 既存下地の補修箇所の形状、長さ等は、図示による。(A-)</p> <p>(4) 改修用ドンを設置する場合：【]</p> <p>(5) 防水層の種類：【]</p> <p>(6) その他の材料等</p> <p>・ 固定金具：(材質) (寸法)</p> <p>・ 絶縁用シート：(材料) ()</p> <p>・ 断熱材：(材質) (厚さ)</p> <p>・ 上り部保護：(材料) () (工法等)</p> <p>・ 脱気装置：(種類) (設置量)</p> <p>・ 仕上げ塗料：(種類) (使用量)</p> <p>・ 平場の保護コンクリート、保護モルタル：(厚さ等)</p> <p>2 とい(3.8.2)(3.8.3)(表3.8.1)</p> <p>(1) といの材料等</p> <table border="1"> <tr> <th>材料</th> <th>規格名称</th> <th>材質</th> <th>備考</th> </tr> <tr> <td></td> <td></td> <td></td> <td></td> </tr> </table> <p>3 アルミニウム製笠木(3.9.2)(表3.9.1)(3.9.3)</p> <p>(1) 構成部材による種類</p> <p>(2) アルミニウム製笠木本体の材料の表面処理の種別及び複合皮膜の種類は次による。</p> <p>種別【・A-1・B-1】</p> <p>種別をB-1とした場合の複合皮膜の種類【・A1・A2】(JIS H 8602)</p> <p>(3) 既存笠木撤去後の新規アルミニウム製笠木の下部地補修の工法、押出し 形</p> <p>(4) 固定金具の取付け及び固定方法は、図示による。</p> <p>(1) 元請業者、施工業者、製造所の三者連署による保証書を監督員へ提出すること。</p> <p>(2) 保証期間は、工事引渡後【]年間とする。ただし、アスファルト防化は【]年間とする。</p> <p>5 その他</p> <p>既設資材の処理及び処分方法：</p>	工法の種類	種別	施工箇所	材料の種類及び厚さ	備考						工法の種類	施工箇所	試験等			簡易接着性試験	材料	規格名称	材質	備考					<table border="1"> <tr> <th>工事名称</th> <td>特定行為研修室新設工事</td> <th>工事年度</th> <td>令和 5 年度</td> </tr> <tr> <th>工事場所</th> <td>南風原町新川地内</td> <th>図面名称</th> <td>建築改修工事特任仕様書(その2)</td> </tr> <tr> <th>発注機関</th> <td>南風原医療センターこども医療センター</td> <th>図面尺</th> <td>縮小</td> </tr> <tr> <th>概要</th> <td colspan="3">管理建築士 設 計 製 図</td> </tr> <tr> <th>検 印</th> <td>池間 平良</td> <td>池間 平良</td> <td>名 称 株式会社エー・アール・ジー 資格者氏名 付級建築士 250432号 池間 守 登録番号 事務所登録番号 11X-644号 所 在 地 沖縄県南風原市大平2-19-11</td> </tr> </table>	工事名称	特定行為研修室新設工事	工事年度	令和 5 年度	工事場所	南風原町新川地内	図面名称	建築改修工事特任仕様書(その2)	発注機関	南風原医療センターこども医療センター	図面尺	縮小	概要	管理建築士 設 計 製 図			検 印	池間 平良	池間 平良	名 称 株式会社エー・アール・ジー 資格者氏名 付級建築士 250432号 池間 守 登録番号 事務所登録番号 11X-644号 所 在 地 沖縄県南風原市大平2-19-11
	発生材の種類																																																																																																																				
発注者に引き渡すもの																																																																																																																					
特別管理産業廃棄物の有無及び処理方法																																																																																																																					
現場において再利用を図るもの																																																																																																																					
測定対象室	測定箇所数	測定時期	備考																																																																																																																		
種類	記入内容																																																																																																																				
詳細図	監督員との協議による。																																																																																																																				
備品等	養生方法、保管場所等																																																																																																																				
備品等	養生方法、保管場所等																																																																																																																				
設置箇所	種別	片面への塗装等の仕上げ	備考(厚さ等)																																																																																																																		
		・有り・なし																																																																																																																			
		・有り・なし																																																																																																																			
設置箇所	種別	備考																																																																																																																			
規模(m)																																																																																																																					
仕上げ	内床・天井 内壁																																																																																																																				
備品の種類及び数量																																																																																																																					
工法の種類	種別	施工箇所	材料の種類及び厚さ	備考																																																																																																																	
工法の種類	施工箇所	試験等																																																																																																																			
		簡易接着性試験																																																																																																																			
材料	規格名称	材質	備考																																																																																																																		
工事名称	特定行為研修室新設工事	工事年度	令和 5 年度																																																																																																																		
工事場所	南風原町新川地内	図面名称	建築改修工事特任仕様書(その2)																																																																																																																		
発注機関	南風原医療センターこども医療センター	図面尺	縮小																																																																																																																		
概要	管理建築士 設 計 製 図																																																																																																																				
検 印	池間 平良	池間 平良	名 称 株式会社エー・アール・ジー 資格者氏名 付級建築士 250432号 池間 守 登録番号 事務所登録番号 11X-644号 所 在 地 沖縄県南風原市大平2-19-11																																																																																																																		
	14 主任技術者・監理技術者	<p>(1) 工事請負代金額が4,000万円以上(建築一式工事の場合8,000万円以上)の工事については、主任技術者又は監理技術者を現場ごとに専任で配置する。なお、専任を要しない期間は、次のとおりとする。</p> <p>ア 現場施工に着手するまでの期間</p> <p>[現場施工に着手する日が確定している場合]</p> <p>請負契約の締結の日の翌日から令和 年 月 日までの期間については、主任技術者又は監理技術者の工事現場への専任は要しない。</p> <p>[現場施工に着手する日が確定していない場合]</p> <p>請負契約の締結後、現場施工に着手するまでの期間(現場事務所の設置、資機材の搬入又は仮設工事等が開始されるまでの期間)については、主任技術者又は監理技術者の工事現場への専任を要しない。なお、工事施工に着手する日については、請負契約の締結後、監督員との打合せにおいて定める。</p> <p>イ 検査終了後の期間</p> <p>工事完成後、検査が終了(発注者の都合により検査が遅延した場合を除く)、事務手続、後片付け等のみが残っている契約工期中の期間については、主任技術者又は監理技術者の工事現場への専任を要しない。</p>	15 主任技術者等の資格	<p>(1) 主任技術者及び監理技術者の資格については、入札公告、現場説明資料等による。なお、入札公告、現場説明資料等で示されていない場合、主任技術者等の資格は、以下による。</p> <p>・ 1級建築士、又は1級建築施工管理技士のいずれかの資格を有するもの</p> <p>・ 1級建築士、2級建築士、1級建築施工管理技士、又は2級建築施工管理技士のいずれかの資格を有するもの</p> <p>ア 監理技術者については、監理技術者資格者証及び監理技術者講習修了証を有する者であること。</p> <p>イ 配置予定技術者については、入札開始日より3か月以上の直接的かつ恒常的な雇用関係があること。</p> <p>ウ 配置予定技術者の専任を要しない期間については、設計図書等で確認すること。</p> <p>(2) 発注者へ資格を証明する資料を提出すること。</p> <p>本工事は、建設業法第26条第3項ただし書の規定の適用を受け監理技術者(特別監理技術者)の配置を認める。この場合の要件は、現場説明書による。</p> <p>本工事は、建設業法第26条第3項ただし書の規定の適用を受け監理技術者(特別監理技術者)の配置を認めない。</p>	26 墜落制止用器具	<p>・ 墜落制止用器具は、フルハーネス型とする。ただし、墜落時に着用者が地面に到達するおそれのある場合は、胴ベルト型の使用を認めるとする。また、墜落制止用器具の安全な使用に関するガイドライン(平成30年6月22日付け基発0622第2号)を遵守すること。</p> <p>・ 本工事は、「労務費見積り専断宣言/促進モデル工事の対象工事である。</p> <p>実施については、「沖縄県「労務費見積り専断宣言/促進モデル工事試行要領(案)」及び「労務費見積り専断宣言/実施要領(2018.12.21日本建設業連合会)等」を参照し実施するものとする。</p> <p>・ 本工事は、建設キャリアアップシステム(以下「CCUS」という。)の対象工事であり、受注後に「沖縄県 建設キャリアアップシステム(CCUS)活用工事試行要領」によりCCUSを活用するが発注者と協議するものとする。</p> <p>実施については、「沖縄県 建設キャリアアップシステム(CCUS)活用工事試行要領」及び「建設キャリアアップシステム現場運用マニュアル」(一般財団法人建設業振興基金)等を参照し実施するものとする。</p>	27 「労務費見積り専断宣言/促進モデル工事	<p>・ 本工事は、「労務費見積り専断宣言/促進モデル工事」の対象工事である。</p> <p>実施については、「沖縄県「労務費見積り専断宣言/促進モデル工事試行要領(案)」及び「労務費見積り専断宣言/実施要領(2018.12.21日本建設業連合会)等」を参照し実施するものとする。</p>	28 建設キャリアアップシステム(CCUS)活用について	<p>・ 本工事は、建設キャリアアップシステム(以下「CCUS」という。)の対象工事であり、受注後に「沖縄県 建設キャリアアップシステム(CCUS)活用工事試行要領」によりCCUSを活用するが発注者と協議するものとする。</p> <p>実施については、「沖縄県 建設キャリアアップシステム(CCUS)活用工事試行要領」及び「建設キャリアアップシステム現場運用マニュアル」(一般財団法人建設業振興基金)等を参照し実施するものとする。</p>	29 情報共有システム	<p>・ 本工事は、建設キャリアアップシステム(以下「CCUS」という。)の対象工事であり、受注後に「沖縄県 建設キャリアアップシステム(CCUS)活用工事試行要領」によりCCUSを活用するが発注者と協議するものとする。</p> <p>実施については、「沖縄県 建設キャリアアップシステム(CCUS)活用工事試行要領」及び「建設キャリアアップシステム現場運用マニュアル」(一般財団法人建設業振興基金)等を参照し実施するものとする。</p>	26 墜落制止用器具	<p>・ 墜落制止用器具は、フルハーネス型とする。ただし、墜落時に着用者が地面に到達するおそれのある場合は、胴ベルト型の使用を認めるとする。また、墜落制止用器具の安全な使用に関するガイドライン(平成30年6月22日付け基発0622第2号)を遵守すること。</p> <p>・ 本工事は、「労務費見積り専断宣言/促進モデル工事の対象工事である。</p> <p>実施については、「沖縄県「労務費見積り専断宣言/促進モデル工事試行要領(案)」及び「労務費見積り専断宣言/実施要領(2018.12.21日本建設業連合会)等」を参照し実施するものとする。</p> <p>・ 本工事は、建設キャリアアップシステム(以下「CCUS」という。)の対象工事であり、受注後に「沖縄県 建設キャリアアップシステム(CCUS)活用工事試行要領」によりCCUSを活用するが発注者と協議するものとする。</p> <p>実施については、「沖縄県 建設キャリアアップシステム(CCUS)活用工事試行要領」及び「建設キャリアアップシステム現場運用マニュアル」(一般財団法人建設業振興基金)等を参照し実施するものとする。</p>	27 「労務費見積り専断宣言/促進モデル工事	<p>・ 本工事は、「労務費見積り専断宣言/促進モデル工事」の対象工事である。</p> <p>実施については、「沖縄県「労務費見積り専断宣言/促進モデル工事試行要領(案)」及び「労務費見積り専断宣言/実施要領(2018.12.21日本建設業連合会)等」を参照し実施するものとする。</p>	28 建設キャリアアップシステム(CCUS)活用について	<p>・ 本工事は、建設キャリアアップシステム(以下「CCUS」という。)の対象工事であり、受注後に「沖縄県 建設キャリアアップシステム(CCUS)活用工事試行要領」によりCCUSを活用するが発注者と協議するものとする。</p> <p>実施については、「沖縄県 建設キャリアアップシステム(CCUS)活用工事試行要領」及び「建設キャリアアップシステム現場運用マニュアル」(一般財団法人建設業振興基金)等を参照し実施するものとする。</p>	29 情報共有システム	<p>・ 本工事は、建設キャリアアップシステム(以下「CCUS」という。)の対象工事であり、受注後に「沖縄県 建設キャリアアップシステム(CCUS)活用工事試行要領」によりCCUSを活用するが発注者と協議するものとする。</p> <p>実施については、「沖縄県 建設キャリアアップシステム(CCUS)活用工事試行要領」及び「建設キャリアアップシステム現場運用マニュアル」(一般財団法人建設業振興基金)等を参照し実施するものとする。</p>	19 石綿含有建材の事前調査(1.5.1)	<p>(1) 石綿含有建材の事前調査</p> <p>調査の範囲【・施工範囲と同一】</p> <p>既設の設計図書との貸与【・有り・無し】</p> <p>石綿含有建材の調査報告書【・有り・無し】</p> <p>(2) 分析調査</p> <p>「建材中の石綿含有率の分析方法について」(平成18年8月21日 基発第0821002号、最終改正 令和3年12月22日 基発1222第17号)</p>	20 施工数量調査(1.6.2)	<p>施工に先立ち実施する施工数量調査の範囲及び調査方法</p> <p>調査の範囲【・施工範囲と同一】</p> <p>調査の方法【]</p>	21 技能士(1.7.2)	<table border="1"> <tr> <th>適用工事種別</th> <th>技能検定作業</th> </tr> <tr> <td></td> <td></td> </tr> </table>	適用工事種別	技能検定作業																																																																																									
適用工事種別	技能検定作業																																																																																																																				

4 外壁 改修 工事	1 外壁改修工法の種類等 (4.1.4)	<p>(1) コンクリート打直し仕上げ外壁 (4.2.2)～(4.2.8)</p> <table border="1"> <tr><th>改修の内容</th><th>改修工法の種類</th><th>使用する材料</th><th>特記事項</th></tr> <tr><td>ひび割れ部改修</td><td></td><td></td><td></td></tr> <tr><td>欠損部改修</td><td></td><td></td><td></td></tr> </table> <p>・自動低圧式エポキシ樹脂注入工法におけるエポキシ樹脂の注入量:注入口1箇所当たり[]㎩</p> <p>・手動式エポキシ樹脂注入工法における注入口間隔: []mm</p> <p>・機械式エポキシ樹脂注入工法における注入口間隔: []mm</p> <p>(2) モルタル塗り仕上げ外壁 (4.3.2)～(4.3.16)</p> <table border="1"> <tr><th>改修の内容</th><th>改修工法の種類</th><th>使用する材料</th><th>特記事項</th></tr> <tr><td>ひび割れ部改修</td><td></td><td></td><td></td></tr> <tr><td>欠損部改修</td><td></td><td></td><td></td></tr> <tr><td>浮き部改修</td><td></td><td></td><td></td></tr> </table> <p>(3) タイル張り仕上げ外壁</p> <table border="1"> <tr><th>改修の内容</th><th>改修工法の種類</th><th>使用する材料</th><th>特記事項</th></tr> <tr><td>ひび割れ部改修</td><td></td><td></td><td></td></tr> <tr><td>欠損部改修</td><td></td><td></td><td></td></tr> <tr><td>浮き部改修</td><td></td><td></td><td></td></tr> <tr><td>目地改修工法</td><td></td><td></td><td></td></tr> </table> <p>(4) タイルの種類</p> <table border="1"> <tr><th>施工箇所</th><th>形状・寸法</th><th>うわぐすり</th><th>吸水率</th><th>役物</th><th>色</th><th>備考</th></tr> <tr><td></td><td></td><td></td><td></td><td></td><td></td><td></td></tr> </table> <p>・タイルの試験張り:[]・行う・行わない]</p> <p>・タイルの見本焼き:[]・行う・行わない]</p> <p>・外装タイル張り下地等の下地モルタルの接着性試験: []</p> <p>(5) タイル張り工法</p> <table border="1"> <tr><th>タイルの種類</th><th>大きさ</th><th>工法</th><th>張付け材料の種類</th><th>塗厚等</th></tr> <tr><td></td><td></td><td></td><td></td><td></td></tr> </table> <p>(6) 塗り仕上げ外壁 (4.5.2)～(4.5.6)</p> <table border="1"> <tr><th>仕上塗材の種類</th><th>種類(呼び名)</th><th>仕上げの形状</th><th>工法</th><th>下地処理の方法等</th></tr> <tr><td></td><td></td><td></td><td></td><td></td></tr> </table>	改修の内容	改修工法の種類	使用する材料	特記事項	ひび割れ部改修				欠損部改修				改修の内容	改修工法の種類	使用する材料	特記事項	ひび割れ部改修				欠損部改修				浮き部改修				改修の内容	改修工法の種類	使用する材料	特記事項	ひび割れ部改修				欠損部改修				浮き部改修				目地改修工法				施工箇所	形状・寸法	うわぐすり	吸水率	役物	色	備考								タイルの種類	大きさ	工法	張付け材料の種類	塗厚等						仕上塗材の種類	種類(呼び名)	仕上げの形状	工法	下地処理の方法等						<p>6 鋼製建具 (5.4.2) (表5.2.1) (表5.4.1)</p> <p>7 鋼製軽量建具 (5.5.2) (5.5.3)</p> <p>8 ステンレス製建具 (5.6.2) (表5.2.1) (表5.4.1)</p> <p>9 木製建具 (5.7.2)</p> <p>10 建具用金物 (5.8.2) (5.8.3) (表5.8.1)</p> <p>11 鍵 (5.8.4)</p> <p>12 自動ドア開閉装置 (5.9.2)(表5.9.4)</p> <p>13 シャッター (5.11.2)(5.12.2) (5.12.4)</p> <p>14 オーバーヘッドドア (5.13.2)</p> <p>15 ガラス (5.14.2)(5.14.4) (5.14.5)</p> <p>16 その他</p>	<p>(表6.5.2)</p> <p>(3) 造作用集材</p> <table border="1"> <tr><th>施工箇所</th><th>樹種</th><th>寸法</th><th>等級又は品質</th><th>含水率</th><th>化粧薄板の厚さ</th></tr> <tr><td></td><td></td><td></td><td></td><td></td><td></td></tr> </table> <p>(4) 造作用単板積層材</p> <table border="1"> <tr><th>施工箇所</th><th>厚さ</th><th>表面の品質</th><th>含水率</th><th>防虫処理</th></tr> <tr><td></td><td></td><td></td><td></td><td></td></tr> </table> <p>(5) 床張り用合板等〔普通合板 構造用合板〕</p> <table border="1"> <tr><th>施工箇所</th><th>樹種</th><th>厚さ</th><th>品質</th><th>等級等</th><th>接着の程度</th><th>防虫</th><th>強度等</th></tr> <tr><td></td><td></td><td></td><td></td><td></td><td></td><td></td><td></td></tr> </table> <p>(6) パーティクルボード</p> <table border="1"> <tr><th>施工箇所</th><th>厚さ</th><th>表裏面の状態</th><th>曲げ強さ</th><th>接着剤</th><th>難燃性</th></tr> <tr><td></td><td></td><td></td><td></td><td></td><td></td></tr> </table> <p>(7) 構造用パネル</p> <table border="1"> <tr><th>施工箇所</th><th>厚さ</th><th>等級</th></tr> <tr><td></td><td></td><td></td></tr> </table> <p>3 土壌の防蟻処理</p> <p>(1) 施工箇所:「防除施工標準仕様書」(公益社団法人日本しるあり対策協会発行) 新築建築物しるあり予防処理標準仕様書 4 処理の箇所 に準ずることとし、建築物の外周処理</p> <p>(2) 処理薬剤:(公社)日本しるあり対策協会又は(公社)日本木材保存協会の認定品とする。</p> <p>(3) 処理方法:「防除施工標準仕様書」 新築建築物しるあり予防処理標準仕様書 3 処理の方法 に準ずる。また、土間コンクリート打設する部分には、薬剤処理後、厚さ0.15mmポリエチレンフィルム敷きを行う。</p> <p>4 防蟻・防蟻・防虫処理(6.5.5)</p> <p>木材処理(防蟻・防虫)</p> <p>(1) 施工箇所:合板、集材等を除く全ての木材</p> <p>(2) 処理方法:工場における加圧式とし、十分に乾燥を行う。ただし、現場における加工が生じた場合には、加工した箇所に対し、現場にて木材保存剤を塗布する。</p> <p>(3) 性能区分:性能区分は次に従う。ただし、監督員の指示を受けた部材については、その指示に従うものとする。</p> <p>ア 保存材にラワン材等広葉樹を使用する場合は、JASの保存処理K1+保存処理K3とする。</p> <p>イ 構造材、下地材については、JASの保存処理K3とする。</p> <p>5 防蟻処理、防虫処理の施工及び保証</p> <p>(1) 公益社団法人日本しるあり対策協会の認定したしるあり防除施工士とする。ただし、工場における処理及び監督員の承諾を受けた場合はこの限りではない。</p> <p>(2) 元請業者と施工業者の連署による保証書を監督員に提出する。なお、期間は、処理施工後5年とする。</p> <p>6 軽量鉄骨天井下地 (6.6.3)(6.6.4)</p> <p>(1) 野縁受、吊りボルト及びインサートの間隔</p> <table border="1"> <tr><th>野縁の間隔</th><th>備考</th></tr> <tr><td></td><td></td></tr> </table> <p>(2) 既存の埋込みインサート:[]・使用する・使用しない]</p> <p>(3) あと施工アンカーの引抜き試験: []・行う(荷重 N程度)・行わない]</p> <p>(4) 各補強の方法は、図示による。</p> <p>7 ビル床シート等 (6.8.2)(6.8.3)</p> <p>(1) ビル床シートの材料及び工法</p> <table border="1"> <tr><th>施工箇所</th><th>種類の記号</th><th>色柄</th><th>厚さ</th><th>熱溶接工法の適用</th></tr> <tr><td></td><td></td><td></td><td></td><td></td></tr> </table> <p>(2) ビル床タイル、ゴム床タイル</p> <table border="1"> <tr><th>施工箇所</th><th>種類(形状)</th><th>厚さ等</th></tr> <tr><td></td><td></td><td></td></tr> </table> <p>(3) 特殊機能材の適用: []・帯電防止床シート又は床タイル・視覚障害者用床タイル・耐動荷重性床シート・防滑性床シート又は床タイル]</p> <table border="1"> <tr><th>施工箇所</th><th>種類(形状)</th><th>厚さ等</th></tr> <tr><td></td><td></td><td></td></tr> </table>	施工箇所	樹種	寸法	等級又は品質	含水率	化粧薄板の厚さ							施工箇所	厚さ	表面の品質	含水率	防虫処理						施工箇所	樹種	厚さ	品質	等級等	接着の程度	防虫	強度等									施工箇所	厚さ	表裏面の状態	曲げ強さ	接着剤	難燃性							施工箇所	厚さ	等級				野縁の間隔	備考			施工箇所	種類の記号	色柄	厚さ	熱溶接工法の適用						施工箇所	種類(形状)	厚さ等				施工箇所	種類(形状)	厚さ等				<p>(8) カーペット敷き (6.9.3) (表6.9.1) (表6.9.2)</p> <table border="1"> <tr><th>施工箇所</th><th>カーペットの種類・種別</th><th>厚さ</th><th>パイル形状等</th><th>工法</th></tr> <tr><td>既設床</td><td></td><td></td><td></td><td>・クリッカー・全面接着</td></tr> <tr><td></td><td></td><td></td><td></td><td>・クリッカー・全面接着</td></tr> </table> <p>(1) 帯電性の適用 []・有り・無し]</p> <p>(2) 見切り、押さえ金物の材質、種類及び形状は図示による。</p> <p>9 合成樹脂塗床 (6.10.3)</p> <p>10 フローリング張り</p> <table border="1"> <tr><th>施工箇所</th><th>工法</th><th>品名</th><th>備考(樹種、種別等)</th></tr> <tr><td></td><td></td><td></td><td></td></tr> </table> <p>11 フローリングボードの特殊張り</p> <p>体育館、武道場等の床の強度、弾力性を特に要求される広い床は、日本体育床下地工業会編「体育館床工事標準施工要領書」による。</p> <p>12 畳敷き (6.12.2)</p> <p>(1) 畳の種類[]・A種・B種・C種・D種(種別:)]</p> <p>(2) 畳表に使用する材料は沖縄県産とする。</p> <p>13 せつこうボード、その他ボード及び合板張り (6.13.2)(6.13.3) (表6.13.5)</p> <p>(1) せつこうボード</p> <table border="1"> <tr><th>規格名称</th><th>種類の記号</th><th>厚さ</th><th>施工箇所</th><th>目地工法の種類</th></tr> <tr><td></td><td></td><td></td><td></td><td></td></tr> </table> <p>(2) 合板の種類</p> <table border="1"> <tr><th>合板の名称</th><th>施工箇所</th><th>その他の仕様</th></tr> <tr><td></td><td></td><td>図示(A-)による。</td></tr> </table> <p>合板の木材処理(防虫・防蟻)については、本特記仕様書第6章第3項及び第4項を適用する。</p> <p>(3) 軽量鉄骨壁下地ボード遮音壁に用いる遮音シール材: []</p> <p>品質及び防火性能: []</p> <p>14 壁紙張り (6.14.2)</p> <p>15 モルタル塗り (6.15.3) (6.15.6)</p> <p>(1) 既製目地材の適用及び形状:</p> <p>(2) 床の目地の設置及び工法:</p> <p>16 タイル張り (6.16.2)(6.16.3) (6.16.5) (表6.16.4)</p> <p>(1) 伸縮目地材の位置は、図示による。</p> <p>(2) タイルの種類</p> <table border="1"> <tr><th>施工箇所</th><th>形状・寸法</th><th>うわぐすり</th><th>吸水率</th><th>役物</th><th>色</th><th>備考</th></tr> <tr><td></td><td></td><td></td><td></td><td></td><td></td><td></td></tr> </table> <p>(3) タイルの試験張り:[]・行う・行わない]</p> <p>(4) タイルの見本焼き:[]・行う・行わない]</p> <p>(5) 壁タイル張りの工法等</p> <table border="1"> <tr><th>タイルの種類</th><th>大きさ</th><th>工法</th><th>張付け材料の種類</th><th>塗厚等</th></tr> <tr><td></td><td></td><td></td><td></td><td></td></tr> </table> <p>17 セルフレベリング材塗り (6.17.3) (表6.17.1)</p> <p>(1) セルフレベリング材の塗厚:</p> <p>既設資材の処理及び処分方法:</p> <p>7 塗装改修工事</p> <p>1 塗装の種類及び種別 (7.1.4)(7.2.2)～(7.13.2)</p> <table border="1"> <tr><th>塗装面</th><th>下地調整工程の種類</th><th>塗料の名称・種類</th><th>塗装工程の種類</th><th>施工箇所</th></tr> <tr><td>内壁</td><td>図示</td><td></td><td></td><td></td></tr> <tr><td>外壁</td><td>図示</td><td></td><td></td><td></td></tr> </table> <p>2 保証</p> <p>(1) 元請業者、施工業者、製造所の三者連署による保証書を監督員に提出する。</p> <p>(2) 保証期間は、工事完成後[]年間とする。</p> <p>3 その他</p> <p>既設資材の処理及び処分方法:</p>	施工箇所	カーペットの種類・種別	厚さ	パイル形状等	工法	既設床				・クリッカー・全面接着					・クリッカー・全面接着	施工箇所	工法	品名	備考(樹種、種別等)					規格名称	種類の記号	厚さ	施工箇所	目地工法の種類						合板の名称	施工箇所	その他の仕様			図示(A-)による。	施工箇所	形状・寸法	うわぐすり	吸水率	役物	色	備考								タイルの種類	大きさ	工法	張付け材料の種類	塗厚等						塗装面	下地調整工程の種類	塗料の名称・種類	塗装工程の種類	施工箇所	内壁	図示				外壁	図示				<table border="1"> <tr><th>工事名称</th><td>特定行為研修室新設工事</td><th>工事年度</th><td>令和5年度</td></tr> <tr><th>工事場所</th><td>南風原町新川地内</td><th>図面名称</th><td>建築改修工事特記仕様書(その3)</td></tr> <tr><th>発注機関</th><td>南部医療センターこども医療センター</td><th>縮尺</th><td>-</td></tr> <tr><th>摘要</th><td></td><th>図面番号</th><td>A-03</td></tr> <tr><th>検印</th><td>管理建築士 設 計 製 図 池間 平良 平良</td><th>設計者 所在地</th><td>株式会社エー・オール・ジー 資格者氏名 1級建築士 250432号 池間 守 登録番号 事務所登録番号 11X-644号 所在地 沖縄県浦添市大平2-19-11</td></tr> </table>	工事名称	特定行為研修室新設工事	工事年度	令和5年度	工事場所	南風原町新川地内	図面名称	建築改修工事特記仕様書(その3)	発注機関	南部医療センターこども医療センター	縮尺	-	摘要		図面番号	A-03	検印	管理建築士 設 計 製 図 池間 平良 平良	設計者 所在地	株式会社エー・オール・ジー 資格者氏名 1級建築士 250432号 池間 守 登録番号 事務所登録番号 11X-644号 所在地 沖縄県浦添市大平2-19-11
	改修の内容	改修工法の種類	使用する材料	特記事項																																																																																																																																																																																																																																																																								
ひび割れ部改修																																																																																																																																																																																																																																																																												
欠損部改修																																																																																																																																																																																																																																																																												
改修の内容	改修工法の種類	使用する材料	特記事項																																																																																																																																																																																																																																																																									
ひび割れ部改修																																																																																																																																																																																																																																																																												
欠損部改修																																																																																																																																																																																																																																																																												
浮き部改修																																																																																																																																																																																																																																																																												
改修の内容	改修工法の種類	使用する材料	特記事項																																																																																																																																																																																																																																																																									
ひび割れ部改修																																																																																																																																																																																																																																																																												
欠損部改修																																																																																																																																																																																																																																																																												
浮き部改修																																																																																																																																																																																																																																																																												
目地改修工法																																																																																																																																																																																																																																																																												
施工箇所	形状・寸法	うわぐすり	吸水率	役物	色	備考																																																																																																																																																																																																																																																																						
タイルの種類	大きさ	工法	張付け材料の種類	塗厚等																																																																																																																																																																																																																																																																								
仕上塗材の種類	種類(呼び名)	仕上げの形状	工法	下地処理の方法等																																																																																																																																																																																																																																																																								
施工箇所	樹種	寸法	等級又は品質	含水率	化粧薄板の厚さ																																																																																																																																																																																																																																																																							
施工箇所	厚さ	表面の品質	含水率	防虫処理																																																																																																																																																																																																																																																																								
施工箇所	樹種	厚さ	品質	等級等	接着の程度	防虫	強度等																																																																																																																																																																																																																																																																					
施工箇所	厚さ	表裏面の状態	曲げ強さ	接着剤	難燃性																																																																																																																																																																																																																																																																							
施工箇所	厚さ	等級																																																																																																																																																																																																																																																																										
野縁の間隔	備考																																																																																																																																																																																																																																																																											
施工箇所	種類の記号	色柄	厚さ	熱溶接工法の適用																																																																																																																																																																																																																																																																								
施工箇所	種類(形状)	厚さ等																																																																																																																																																																																																																																																																										
施工箇所	種類(形状)	厚さ等																																																																																																																																																																																																																																																																										
施工箇所	カーペットの種類・種別	厚さ	パイル形状等	工法																																																																																																																																																																																																																																																																								
既設床				・クリッカー・全面接着																																																																																																																																																																																																																																																																								
				・クリッカー・全面接着																																																																																																																																																																																																																																																																								
施工箇所	工法	品名	備考(樹種、種別等)																																																																																																																																																																																																																																																																									
規格名称	種類の記号	厚さ	施工箇所	目地工法の種類																																																																																																																																																																																																																																																																								
合板の名称	施工箇所	その他の仕様																																																																																																																																																																																																																																																																										
		図示(A-)による。																																																																																																																																																																																																																																																																										
施工箇所	形状・寸法	うわぐすり	吸水率	役物	色	備考																																																																																																																																																																																																																																																																						
タイルの種類	大きさ	工法	張付け材料の種類	塗厚等																																																																																																																																																																																																																																																																								
塗装面	下地調整工程の種類	塗料の名称・種類	塗装工程の種類	施工箇所																																																																																																																																																																																																																																																																								
内壁	図示																																																																																																																																																																																																																																																																											
外壁	図示																																																																																																																																																																																																																																																																											
工事名称	特定行為研修室新設工事	工事年度	令和5年度																																																																																																																																																																																																																																																																									
工事場所	南風原町新川地内	図面名称	建築改修工事特記仕様書(その3)																																																																																																																																																																																																																																																																									
発注機関	南部医療センターこども医療センター	縮尺	-																																																																																																																																																																																																																																																																									
摘要		図面番号	A-03																																																																																																																																																																																																																																																																									
検印	管理建築士 設 計 製 図 池間 平良 平良	設計者 所在地	株式会社エー・オール・ジー 資格者氏名 1級建築士 250432号 池間 守 登録番号 事務所登録番号 11X-644号 所在地 沖縄県浦添市大平2-19-11																																																																																																																																																																																																																																																																									

8 耐震改修工事
1 既存部分の撤去等
(1) 既存構造体の撤去範囲及びはつりだした鉄筋及び鉄骨の処置は、図示による。(8.21.2)(8.22.2)(8.23.2)(8.25.2)(8.24.4)(8.26.5)(8.27.2)
(2) 既存部分の目荒らしの程度:(8.21.1)(8.22.3)(8.23.3)
(3) 既存部分の取り合い部分の割製補強筋の仕様:(8.21.6)(8.22.7)(8.26.10)(8.27.6)
2 材料及び品質(8.2.1)
(1) 鉄筋
ア 鉄筋の種類等
種類の種類 呼び名(mm) 備考
イ 鉄筋の継手
施工部位 継手の種類 備考(重ね継手の長さ等)
ウ 鉄筋の定着長さ
エ 帯筋組立の形
オ 柱、梁の主筋の継手を同一箇所にはめる場合は、応力集中やコンクリートの充填性等について十分検討し、監督員の承諾を受けて施工すること。
カ 機械式継手、溶接継手の場合のあきの寸法:
キ 圧接部の超音波探傷試験:[・行う ・行わない]
ク 機械式継手の種類: 図示
(2) 溶接金網
網目の形状 寸法 鉄線の径 備考
(3) あと施工アンカー
ア あと施工アンカーの材料
種類 引張耐力 セン断耐力 径・埋込み深さ アンカー及び接合筋 確認強度
イ アンカー筋の新設壁内への定着長さ:[]
ウ あと施工アンカーの性能確認試験:[・実施する ・実施しない]
エ 埋込み配管等の探査の範囲及び方法は、図示による。
(4) コンクリート
ア コンクリートの種類等
気乾単位容積質量による種類 類別等 設計基準強度(Fc) 施工部位
イ 材齢28日圧縮強度の推定に用いる供試体は現場における「水中養生」とする。
ウ セメントの種類:[]
エ フライアッシュセメントB種の適用箇所:[・図示]
オ 骨材のアルカリシリカ反応性による区分: A・B
カ コンクリート打放し仕上げの種類等
仕上げの種類 打増し厚さ 施工部位 備考
キ 軽量コンクリート
施工部位 種類 気乾単位容積質量
ク 水又は土に接する軽量コンクリートの使用・有り[使用箇所: 図示]
ケ コンクリートの打込み工法:[・流込み工法 ・圧入工法]
(5) 鋼材
ア 鋼材の種類等
記号の種類 適用箇所 備考
イ 錆止め塗料の種類:[・A種 ・B種]
ウ 耐火被覆の種類及び性能
エ 板厚方向に引張力を受ける鋼板の試験:
(6) 高力ボルト
ア 高力ボルトの種類等
種類 径 縁端距離 間隔 ゲージ 備考
すべり係数試験:[・実施する ・実施しない]
試験の方法、試験片の厚断面の処理:[・図示]

(8.15.3) (8.15.4)(8.15.7) (8.15.12) (8.17.4) (8.18.2)(8.18.3) (8.20.5) (8.2.6) (8.2.13)
(7) 溶接
ア 技能資格者の技能付加試験:[・行う ・行わない]
イ 開先の形状等
開先の形状 エンドタブの有無及び適用箇所 スカップの形状 溶接部の試験
ウ 錆止め塗料の種類:[・A種 ・B種]
エ 耐火被覆の種類及び性能
オ 溶融亜鉛めっき高力ボルトを使用する場合の摩擦面の処理:[・プラスト処理 ・プラスト以外の特別な処理方法及びすべり耐力等の確認方法:]
(8) モルタル及びグラウト材
ア モルタルの圧縮強度及びフロー値:
(9) 連続繊維補強材
材料 工法 引張り強度 ヤング係数 備考
ア 強度試験の実施:[・引張強度試験 ・付着強度試験(試験数量:)]
3 現場打ち鉄筋コンクリート壁の増設工事
(1) コンクリートの打込み及び仕上げ
打込み工法の種類 増設工事後の仕上げ 備考
(2) 壁の筋筋及び開口部の補強は、図示による。
4 鉄骨ブレース設置工事
(1) 仮組:[・実施する ・実施しない]
(2) ブレース設置後の仕上げは、図示による。
5 柱補強工事
(2.3.5)(8.23.6) (8.23.7)(8.24.7)
工法 補強後の仕上げ その他(打込み工法、面取りの大きさ等)
6 耐震スリット新設工事
(8.25.2)
スリット 耐火材 遮音材
幅 深さ 使用箇所 仕様 使用箇所 仕様
7 免震・制震改修工事
(1) 支承材又は減震材
材質 諸元 防錆処理 寸法許容差 設置後の仕上げ
(2) 性能確認試験の項目及び数量:[]
(3) 製品検査
項目 内容 判定基準 検査頻度等
(4) 支承材の耐火被覆の適用:[・有り(仕様:) ・なし]
(5) 検査の項目及び数量:[]
(6) エキスパンションジョイントの仕様及び工法は、図示による。
8 既存杭の撤去等(8.26.2)
9 その他
既設資材の処理及び処分方法:


5 外断熱改修工事(9.2.2)
(9.2.3)(9.2.4)
断熱材 外装材 備考
種類 厚さ 種類 防火性能
既存外壁仕上材撤去 下地面清掃 下地欠損部改修方法 通気層の有無・厚さ
工法 断熱材の種類 厚さ
芝等の種類 見切り材等 かん水装置 既存保護層等の撤去
樹木の固定方法については、施工計画書に明記し、監督職員と協議すること。
6 断熱・防露改修工事
7 屋上緑化改修工事(9.4.2)(9.4.3)
8 透水性アスファルト舗装改修工事(9.5.3)
(1) 既存舗装の撤去:
(2) 路床
盛土の材料 フィルター層材料・厚さ 路床安定処理 実施する試験
(3) ジオテキスタイルの適用及び品質:
(4) 路盤・舗装
路盤の厚さ 舗装の厚さ 開閉度アスファルト混合物抽出試験 備考
(5) 構成及び厚さ:[・図示による(A-)]
10 その他
1 県産瓦葺
(1) 瓦は沖縄県産の赤瓦とする。
(2) 沖縄県技能評価認定制度に基づき琉球赤瓦施工技能評価試験の瓦置き作業及び漆喰塗り作業に合格した者を、適用する作業中において次の条件で配置し自ら施工すると共に、他の技能者に対して施工品質の向上を図るための作業指導を行うこと。
[・1名以上配置
・施工面積 m2につき、 級技能評価試験に合格した者を1名配置]

工事名称 特定行為研修室新設工事
工事年度 令和 5 年度
工事場所 南風原町新川地内
図面名称 建築改修工事特記仕様書(その4)
発注機関 南部医療センターこども医療センター
縮尺
摘要 図面番号 A-04
管理建築士 設計 製図
名称 株式会社イー・アール・ジー
資格者氏名 1級建築士 250432号 池間守
登録番号 事務所登録番号 11X-644号
所在地 沖縄県浦添市大平2-19-11
検印 池間 平良 平良

大部門	小部門	室名	(下地)	床	仕上レベル	巾木	(H)	(下地)	壁	(塗装)	見切縁	天井	(塗装)	天井高	
					スラブレベル										
2階その他	教育研修	特定行為研修室	RC	VS-F	±0	VH		RC				DR		3,000	
					-5			LGS	GB-F	EP					
		図書室	OAF	TC-A	±0	VH		RC					DR		3,000
			RC	FLP-2	-100			LGS	GB-F	EP					
		事務室	RC	TC-A	±0	VH		ALC					DR		3,000
					-5			LGS	GB-F	EP					
		保管庫	SF	VS-R	±0	VH		ALC					DR		3,000
					-5			LGS	GB-F	EP					
		男女更衣室	SF	VS-R	±0	VH		ALC					DR		3,000
					-5			LGS	GB-F	EP					
		廊下	SF	VS-R	±0	VH		RC					DR		3,000
					-5			LGS	GB-F	EP					
						ALC									
外壁		RC						ALC	複層塗材E			RC	EP	3,200	

区分	材料の名称・規格	認定番号
不燃材料	せっこうボード㊦ 12.5、15mm	NM-8619 (不燃第1027号)
	不燃積層せっこうボード㊦ 9.5mm	NM-8613 (不燃第1004号)
	強化せっこうボード ㊦ 12.5、15、18、21、25mm	NM-8615 (不燃第1008号)
	ロックウール化粧吸音板 (岩綿吸音板)	NM-8599 (不燃第1021号)
準不燃材料	塗料塗装 / 不燃材料・EP、 EP-G、VE、SOP、PE、MP (下地・法定不燃材)	NM-8585 (基材同等第0001号)
	せっこうボード㊦ 9.5mm	QM-9828 (準不燃第2027号)

注：認定番号が****とあるものは、各認定番号を記入すること。
：認定番号の()内は、旧認定番号を示す。

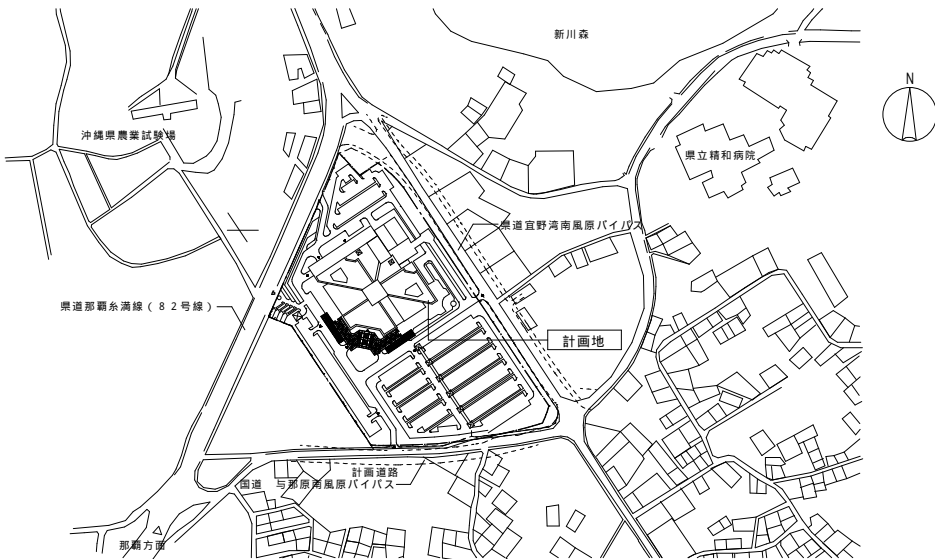

区分	略語	名称	仕様
躯体・下地	RC	コンクリート	
	JM	樹脂モルタル	㊦5 金ゴテ押え
	LGS	軽量鉄骨下地	
	ALC	ALCパネル	厚125
床・巾木	VS-R	ビニル床シート	(株)タジマ パーマリユーム
	VS-F	複合ビニル床シート	(株)タジマ ACフロアグラノ
	TC-A	タイルカーペットA	(株)タジマ タビスセレクト
	VH	軟質ビニル巾木	(株)タジマソフト巾木
壁・天井	GB-R	せっこうボード	㊦ 9.5 : 不燃第1004号
	GB-F	強化せっこうボード	㊦ 12.5
	DR	ロックウール化粧吸音板	㊦ 12日東紡績(株)ミネラトーン
その他	OAF	OAフローア	コクヨ Dタイプ
	SF	鋼製床組	H200
塗装	EP	合成樹脂エマルジョンペイント	
	FLP-2	特殊アクリル樹脂床用塗料	
	複層塗材E	合成樹脂エマルジョン系複層塗材	

備考



株式会社 エー・アール・シー
 〒901-2113 沖縄県那覇市大平4丁目19番11号 F A X : (098) 877 5642
 Phone : (098) 877 5556

1級建築士 250432号
 池間 守
 事務所登録番号 11X-644号

提出責任者

設計番号

工事名称
 沖縄県立南部医療センター・こども医療センター
 特定行為研修室新設工事

縮尺

校閲

担当

製図


日付

池間 平良 平良 令和5年7月31日

図面名称
 案内図・仕上表

図面番号

A-05

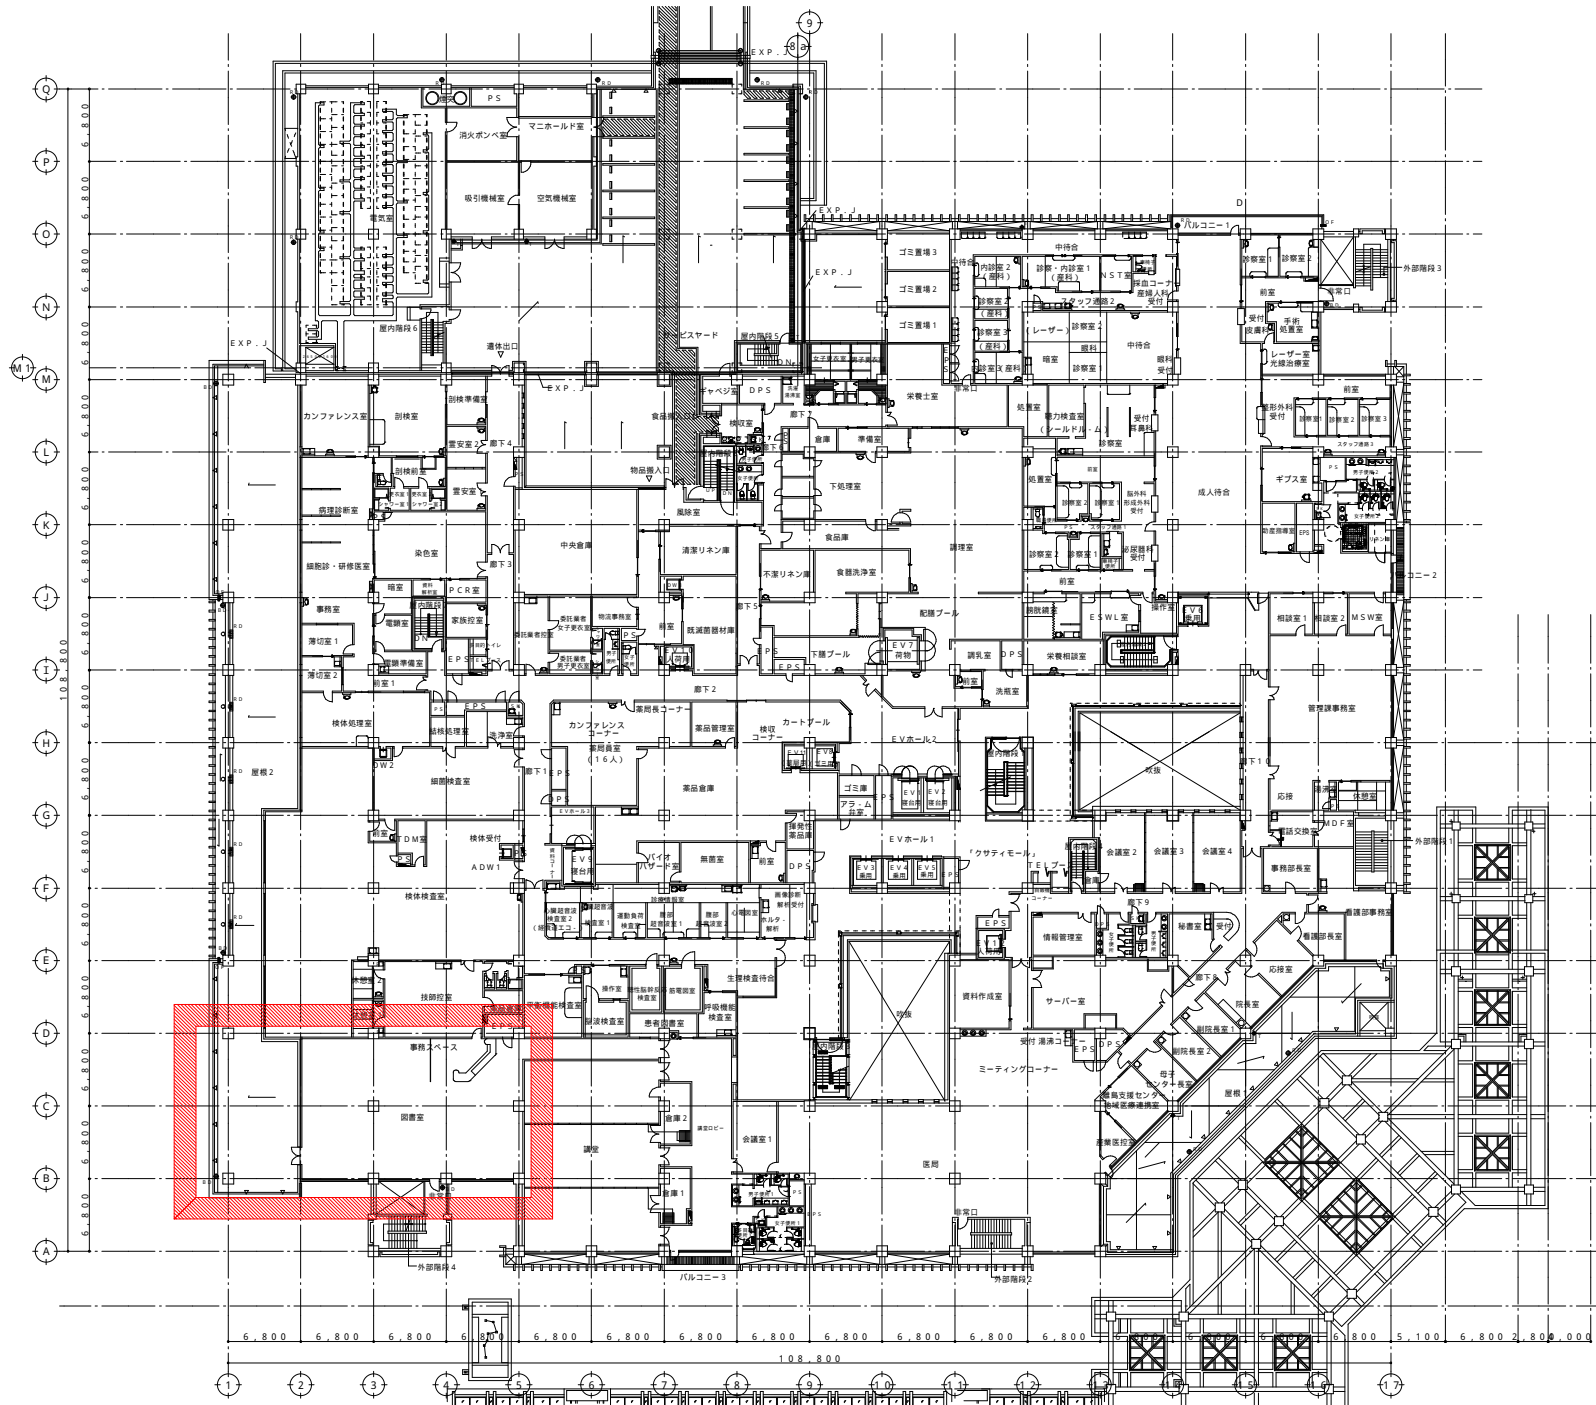

備考


ARG
ARCHITECTURAL RESEARCH GROUP
株式会社 エー・アール・シー
Phone: (098) 877 5556
〒901-2113 沖縄県那覇市大平丁1丁目1番11号 F A X: (098) 877 5642

1級建築士第250432号
池間 守
事務所登録番号 11X-644号


提出責任者
設計番号
校閲 担当 製図 日付
池間 平良 平良 令和5年7月31日

工事名称
沖縄県立南部医療センター・こども医療センター
特定行為研修室新設工事
図面名称
2階平面図(改修前)

縮尺
1:500
図面番号
A-06

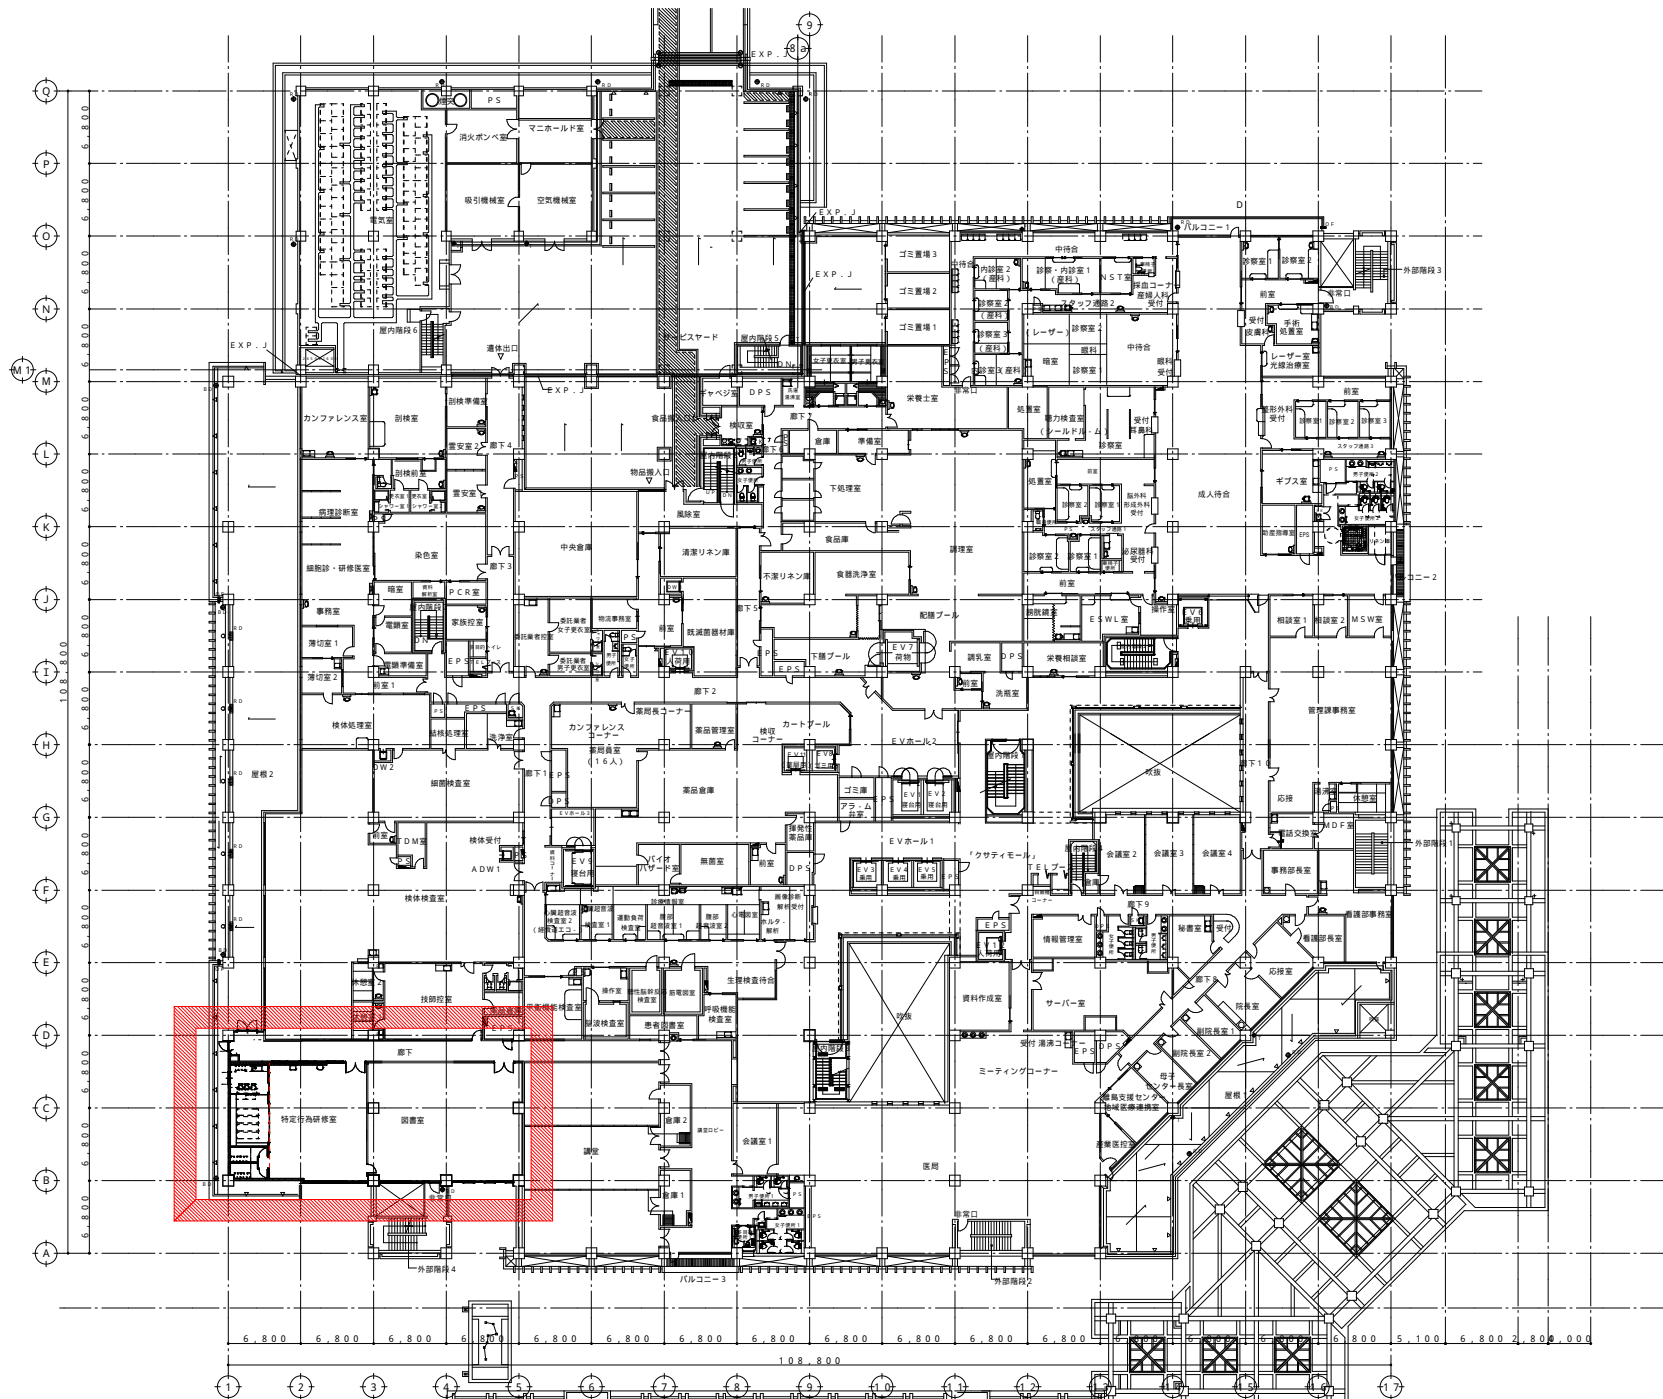

備考	株式会社 エー・アール・シー 〒901-2113 沖縄県那覇市大正4丁目9番11号 F A X : (098) 837 5642	1級建築士第250432号	提出責任者	設計番号	工事名称	縮尺
		池間 守	校閲	日付	沖縄県立南部医療センター・こども医療センター 特定行為研修室新設工事	1 : 500
		事務所登録番号 11X-644号	池間 平良 平良	令和5年7月31日	図面名称	図面番号
					2階平面図 (改修後)	A-07


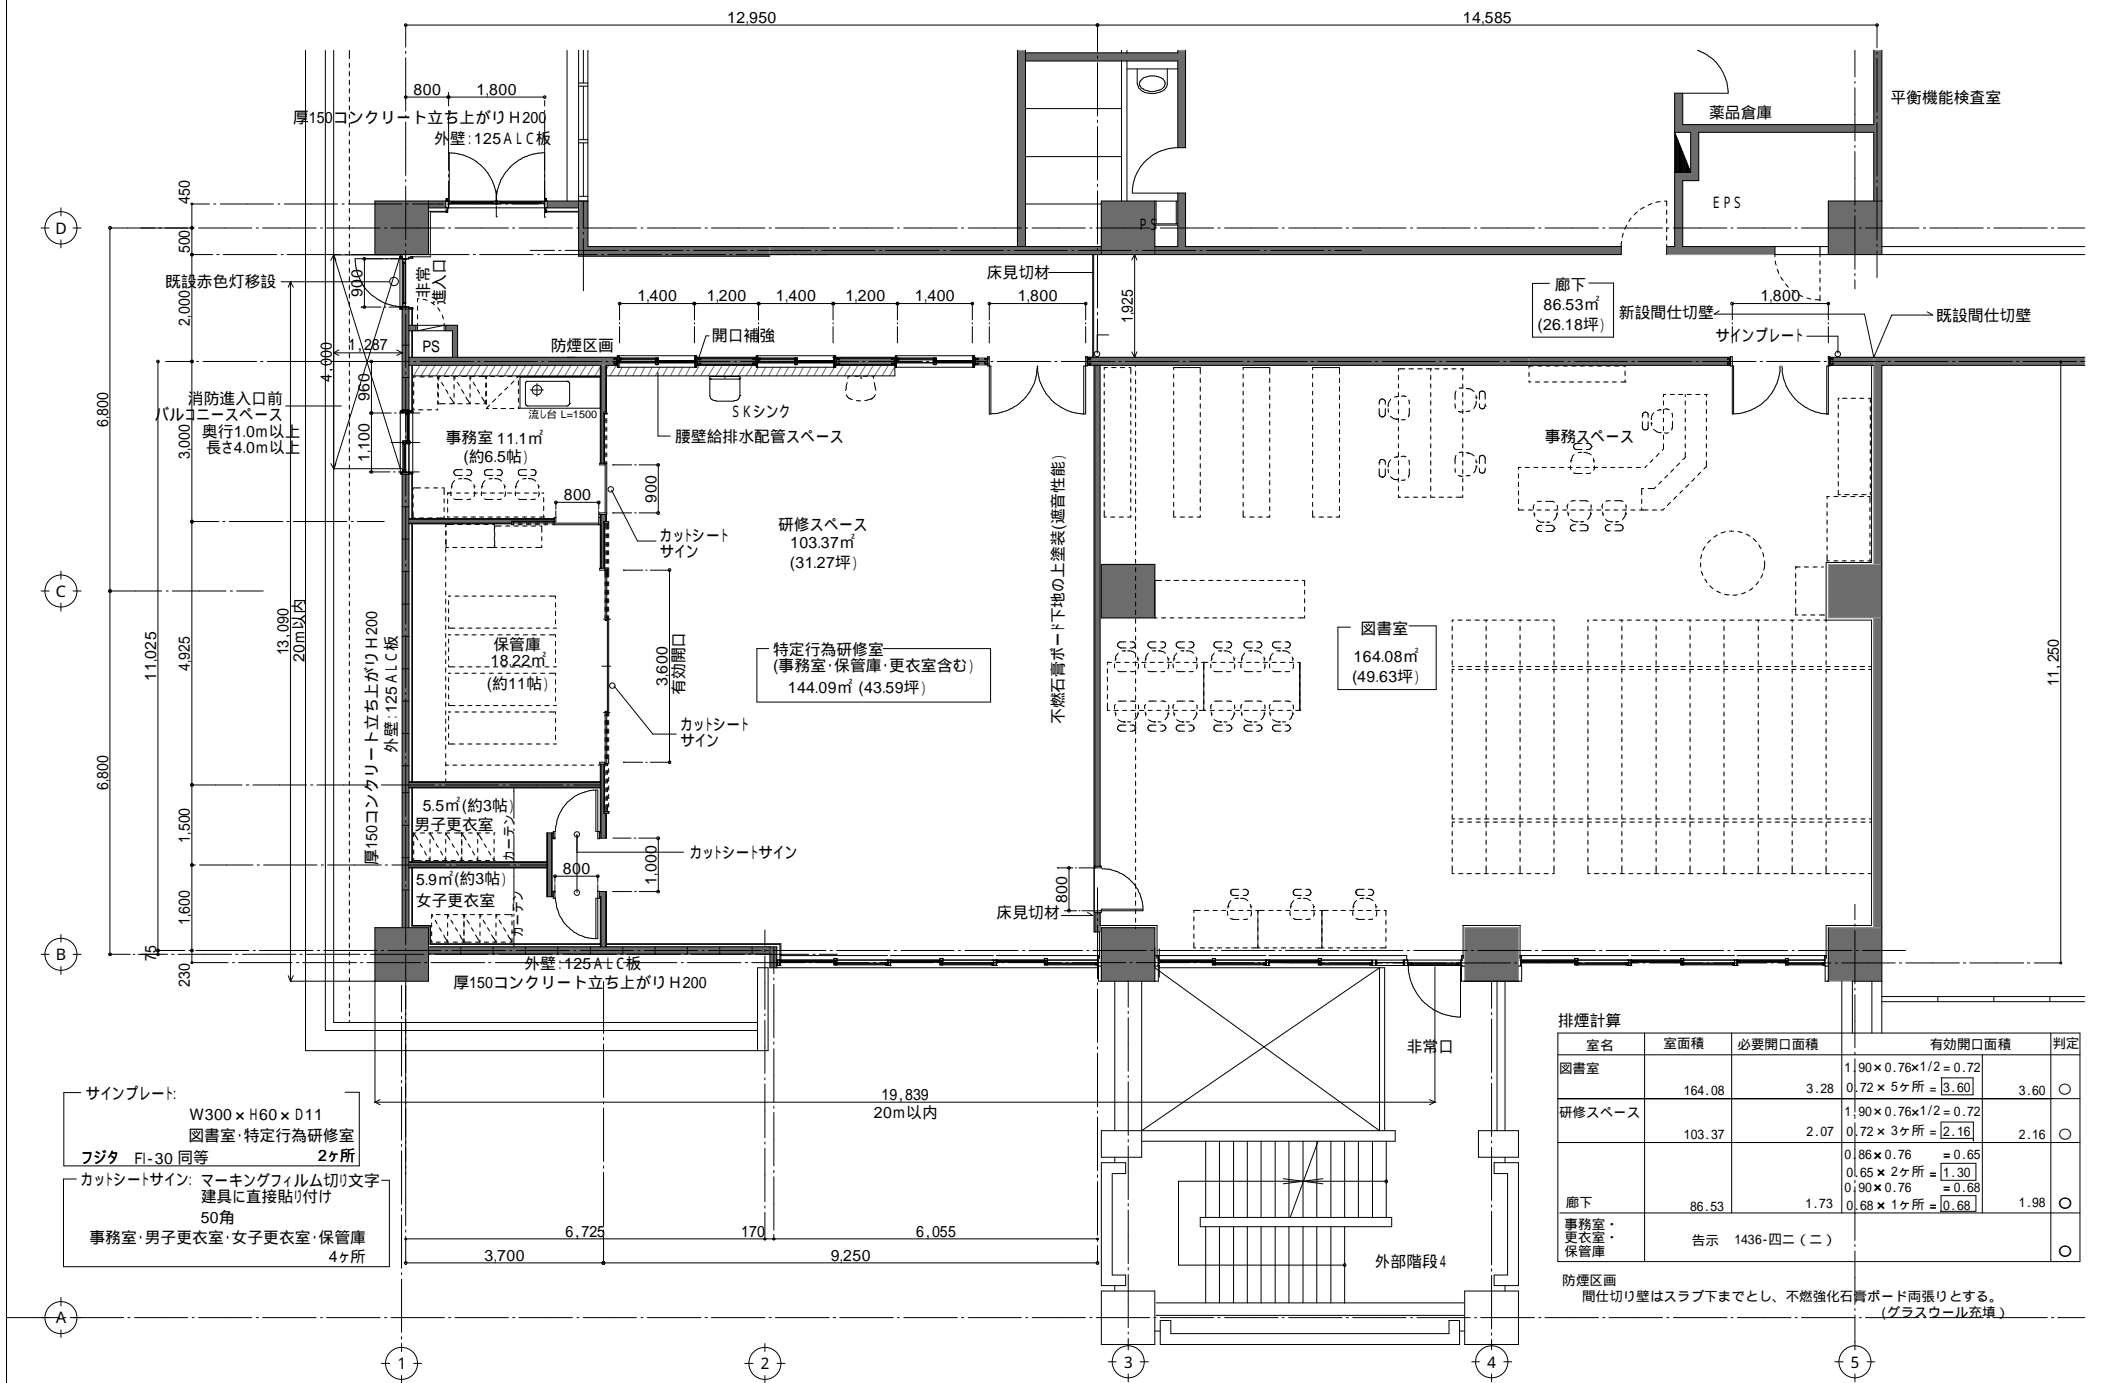


排煙計算

室名	室面積	必要開口面積	有効開口面積	判定
図書室	164.08	3.28	$1.90 \times 0.76 \times 1/2 = 0.72$ $0.72 \times 5ヶ所 = 3.60$	3.60 ○
研修スペース	103.37	2.07	$1.90 \times 0.76 \times 1/2 = 0.72$ $0.72 \times 3ヶ所 = 2.16$	2.16 ○
廊下	86.53	1.73	$0.86 \times 0.76 = 0.65$ $0.65 \times 2ヶ所 = 1.30$ $0.90 \times 0.76 = 0.68$ $0.68 \times 1ヶ所 = 0.68$	1.98 ○
事務室・更衣室・保管庫	告示 1436-四二(二)			○

防煙区画
間仕切り壁はスラブ下までとし、不燃強化石膏ボード面張りとする。
(グラスウール充填)

サインプレート:
W300×H60×D11
図書室・特定行為研修室
フジタ FI-30 同等 2ヶ所
カットシートサイン: マーキングフィルム切り文字
建具に直接貼り付け
50角
事務室・男子更衣室・女子更衣室・保管庫
4ヶ所

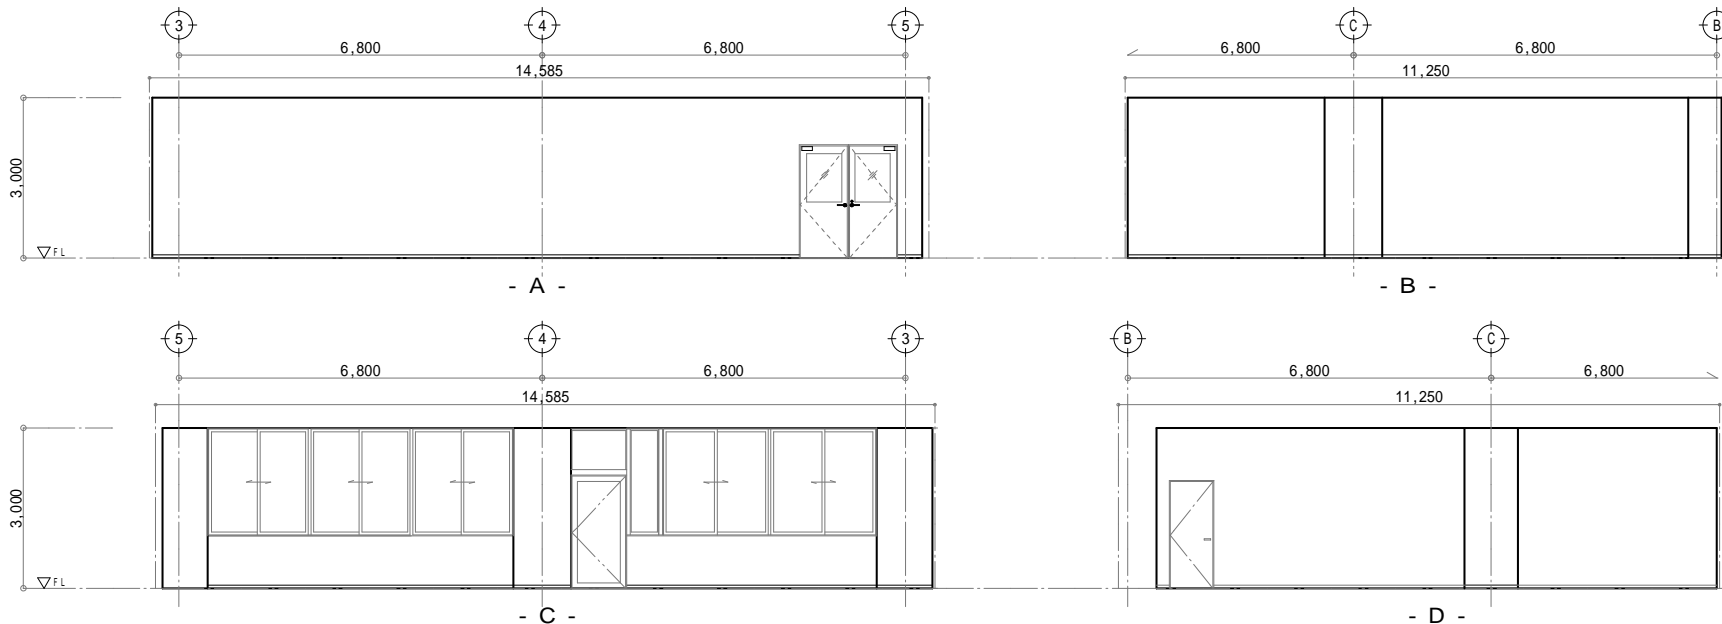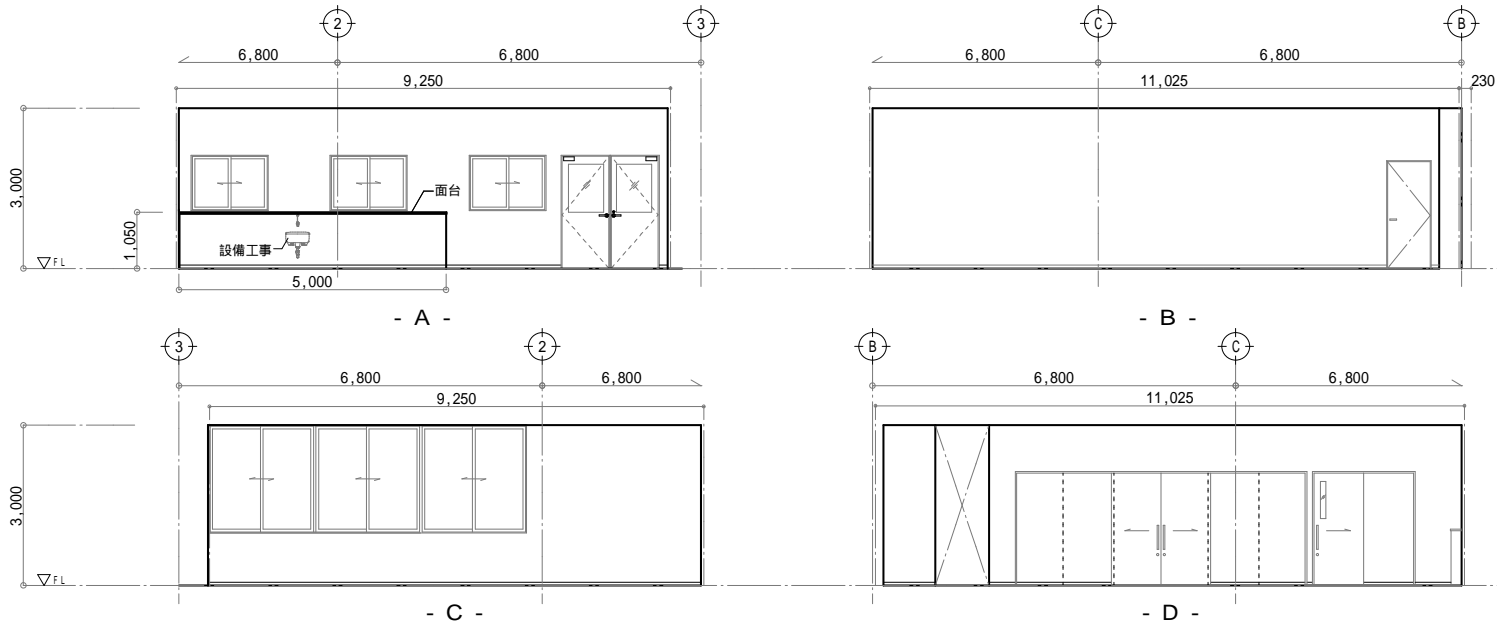

備考



株式会社 エー・アール・シー Phone: (098) 877 5556
〒901-2113 沖縄県那覇市大平2丁目9番11号 F A X: (098) 877 5642

1級建築士第250432号
池間 守
事務所登録番号 11X-644号

提出責任者

池間 平良 平良

設計番号

令和5年7月31日

工事名称
沖縄県立南部医療センター・こども医療センター
特定行為研修室新設工事

図面名称
展開図(1)


縮尺

1:100


図面番号

A-09


ARCHITECTURAL RESEARCH GROUP 事務室	仕上 床：複合ビニル床シート	巾木：軟質ビニル巾木 H=60	壁：t=12.5石膏ボードの上EP塗装 一部けい酸カルシウム板	天井：ロックウール化粧吸音板
-------------------------------------	-------------------	-----------------	---------------------------------	----------------

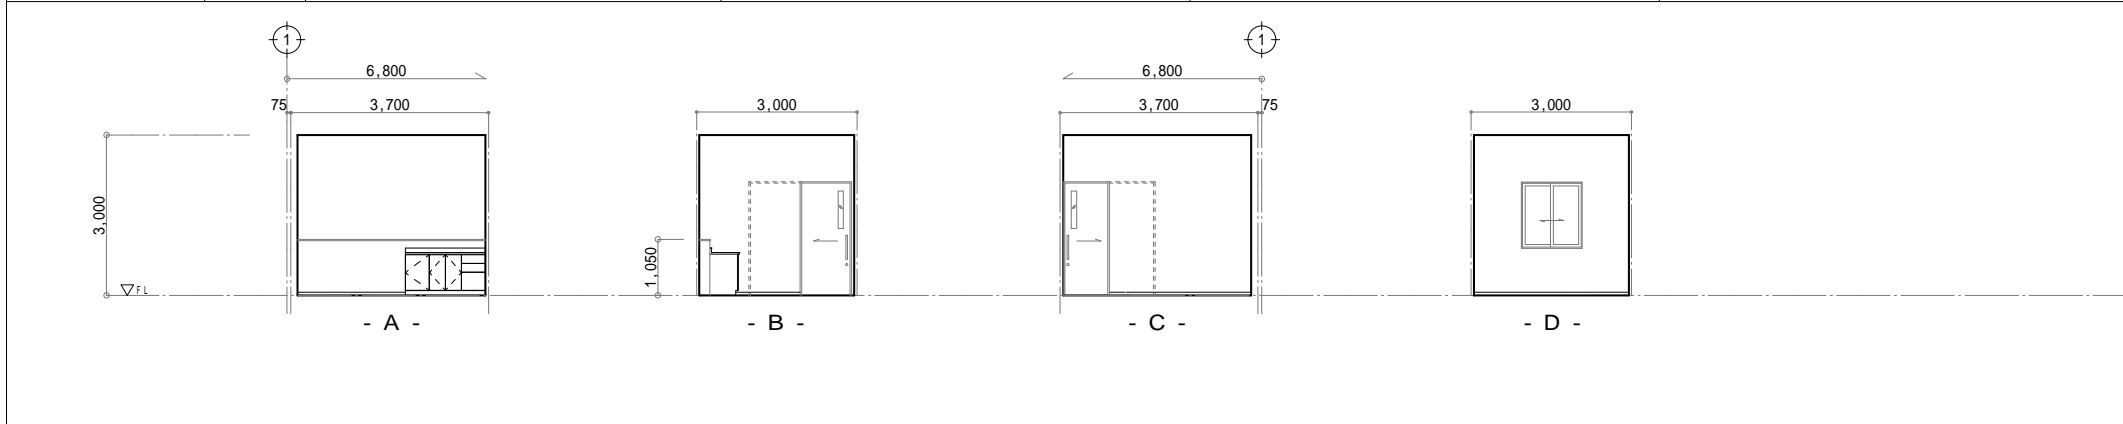


保管庫	仕上 床：複合ビニル床シート	巾木：軟質ビニル巾木 H=60	壁：t=12.5石膏ボードの上EP塗装 一部けい酸カルシウム板	天井：ロックウール化粧吸音板
-----	-------------------	-----------------	---------------------------------	----------------

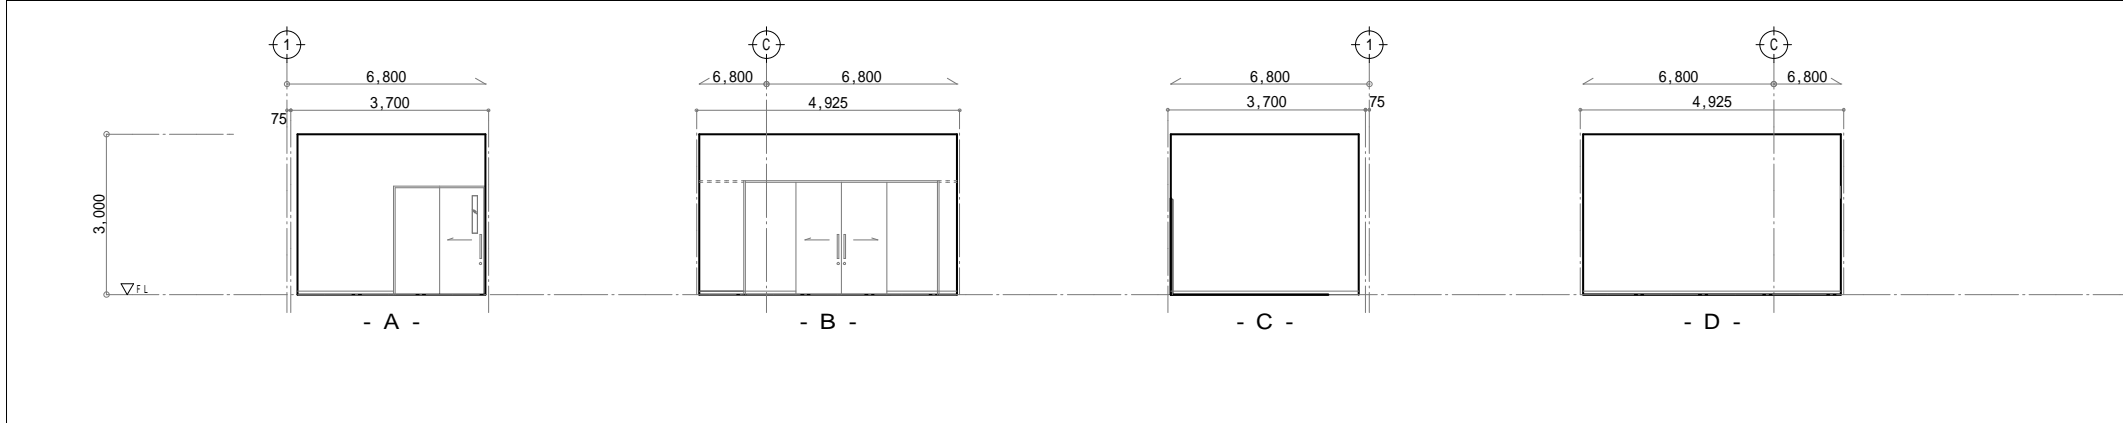


男子更衣室	仕上 床：複合ビニル床シート 壁：t=12.5石膏ボードの上EP塗装	巾木：軟質ビニル巾木 H=60 天井：ロックウール化粧吸音板	女子更衣室	仕上 床：複合ビニル床シート 壁：t=12.5石膏ボードの上EP塗装	巾木：軟質ビニル巾木 H=60 天井：ロックウール化粧吸音板
-------	--	-----------------------------------	-------	--	-----------------------------------

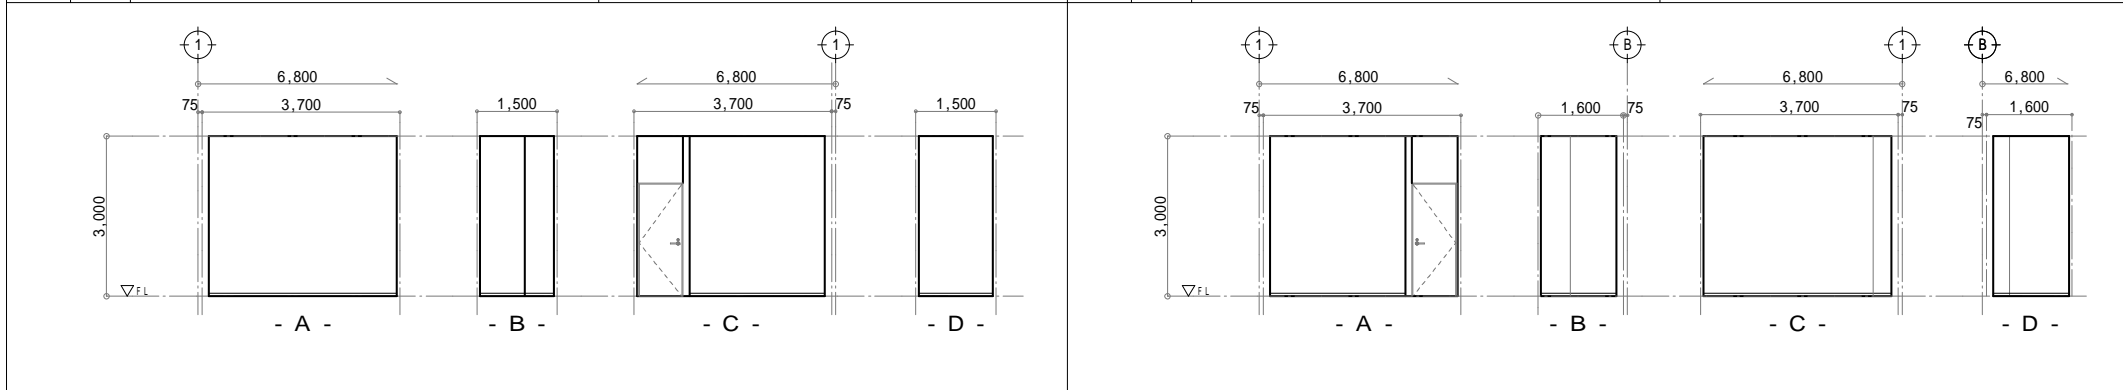

備考	 株式会社 エー・アール・シー 〒901-2113 沖縄県那覇市大平2丁目9番11号 F A X : (098) 877 5642	1級建築士 250432号 池間 守 事務所登録番号 11X-644号	提出責任者 池間 平良 平良	設計番号 日付 令和5年7月31日	工事名称 沖縄県立南部医療センター・こども医療センター 特定行為研修室新設工事 図面名称 展開図(2)	縮尺 1:100 図面番号 A-10
----	---	---	-------------------	-------------------------	---	-----------------------------

12,950

14,585

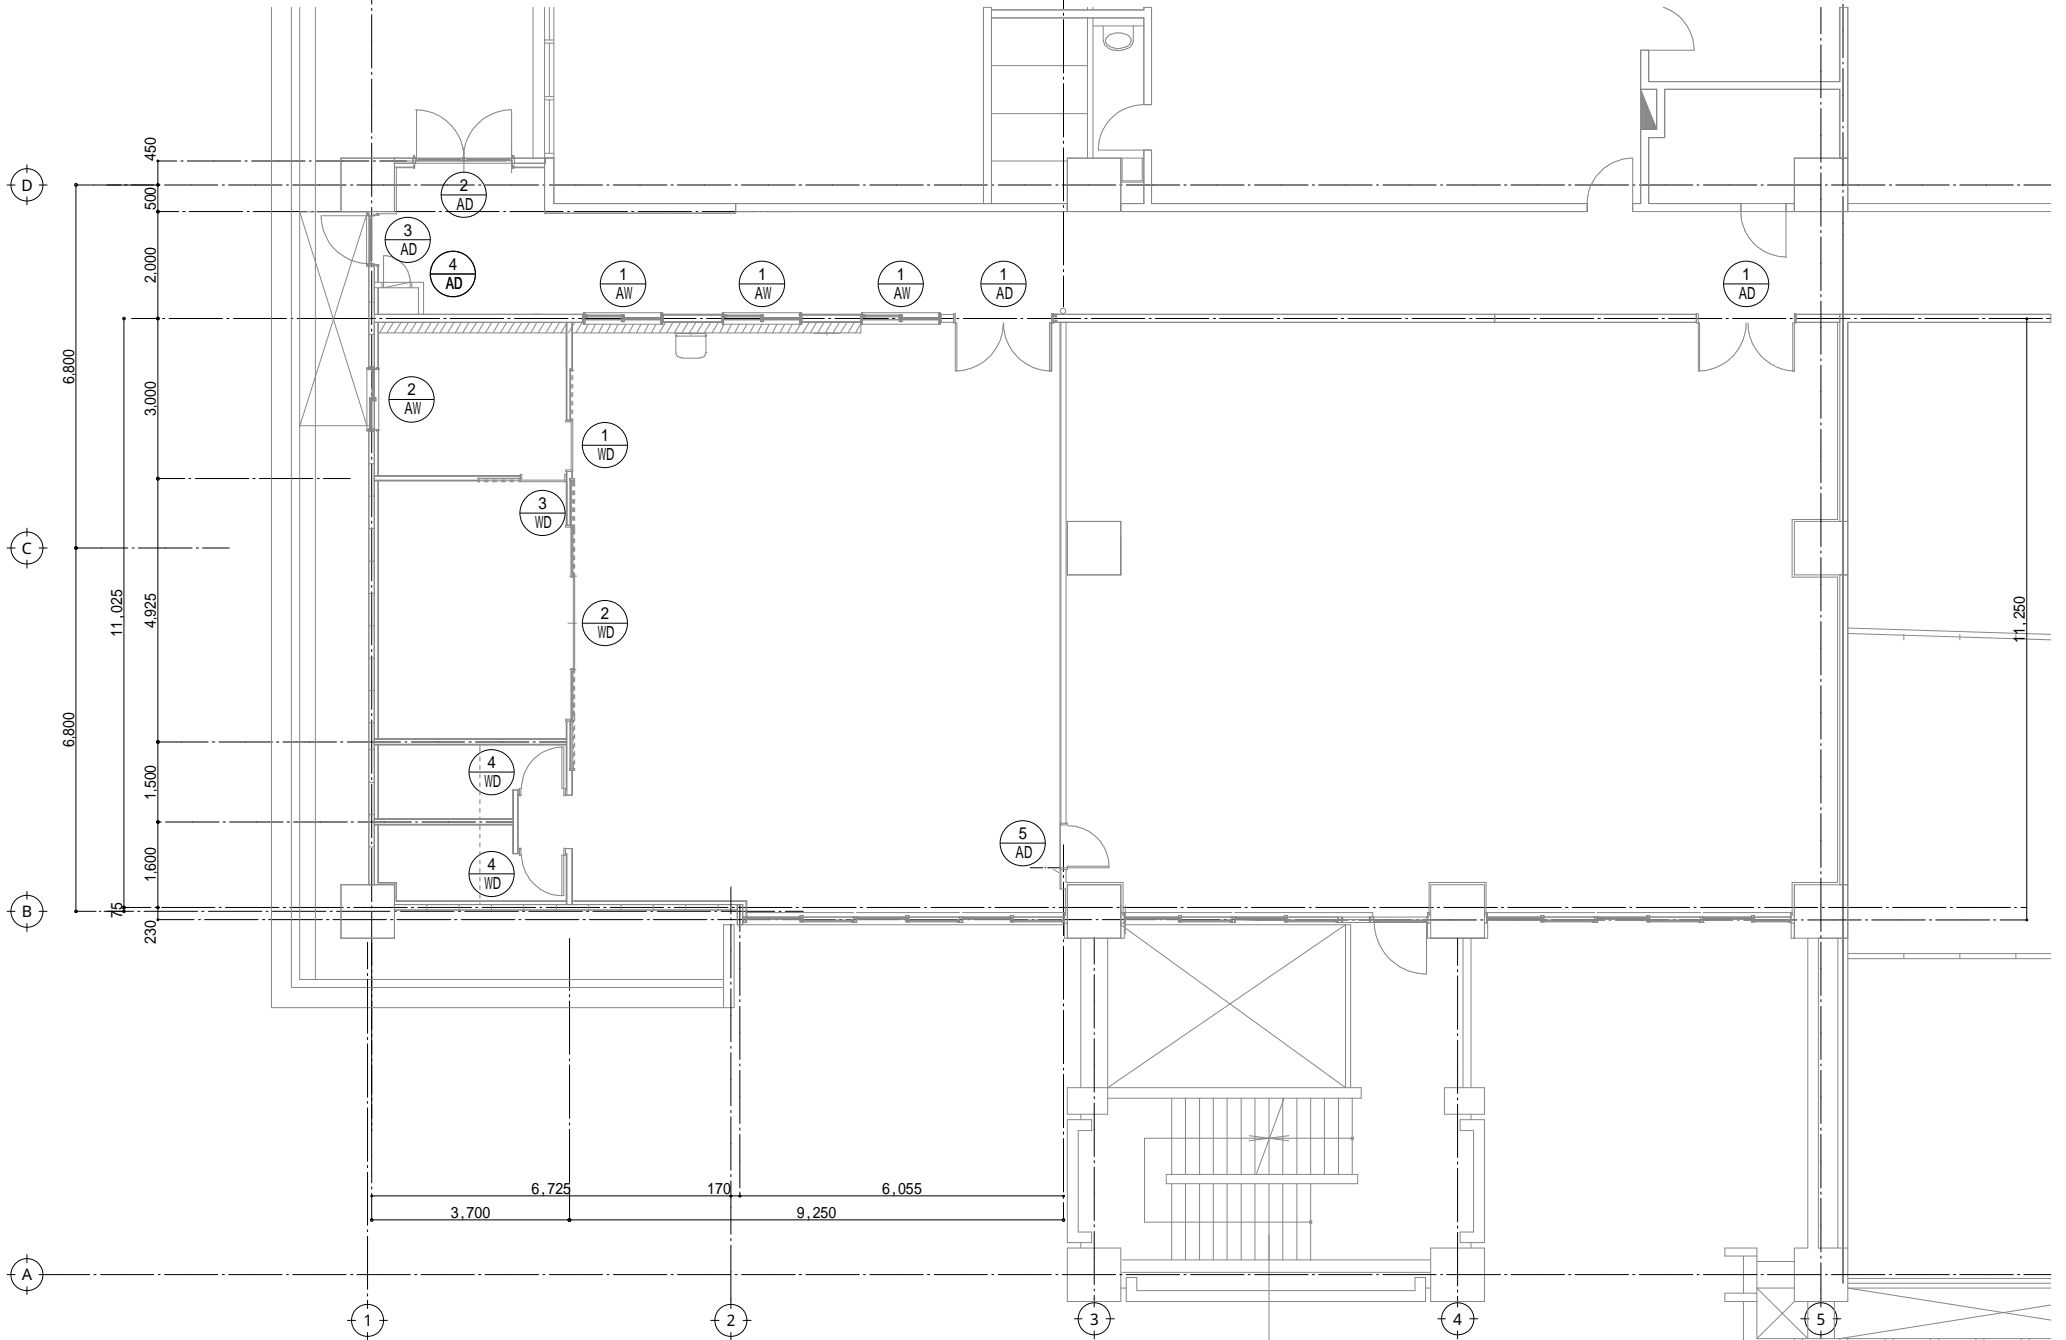

備考

ARG
ARCHITECTURAL RESEARCH GROUP

株式会社 エー・アール・シー
池間 守
〒901-2113 沖縄県那覇市大平1丁目9番11号 F A X : (098) 877 5642

1級建築士第250432号
池間 守
事務所登録番号 11X-644号

提出責任者		設計番号	工事名称	縮尺
校閲	担当	日付	沖縄県立南部医療センター・こども医療センター 特定行為研修室新設工事	1:100
池間	平良	令和5年7月31日	図面名称	図面番号
平良	平良		建具キープラン	A-11

符号数量 取付場所	① 2階 特定行為研修室	3	② 2階 事務室	1	③ 2階 特定行為研修室・図書室	2	④ 2階 廊下	1	⑤ 2階 廊下	1	⑥ 2階 廊下(P.S)	1
形式見込 仕上	アルミ引き違い窓 アルミシルバー	100	アルミ引き違い窓 アルミシルバー	100	アルミ両開き戸 アルミシルバー	100	アルミ両開き+ランマ排煙窓 アルミシルバー	100	アルミ片開き戸+ランマ排煙窓 アルミシルバー	100	アルミ片開き戸 アルミシルバー	70
金具	付属金物一式、クレセント、アルミ銀線		付属金物一式、クレセント、アルミ銀線		本総錠・ドアクローザー・レバーハンドル ステンレス丁番・戸当たり 付属金物一式、アルミ銀線		本総錠・ドアクローザー・レバーハンドル ステンレス丁番・戸当たり ワンタッチオペレーター 付属金物一式、アルミ銀線		本総錠・ドアクローザー・レバーハンドル ステンレス丁番・戸当たり ワンタッチオペレーター 付属金物一式、アルミ銀線		本総錠・ドアクローザー・ケースハンドル ステンレス丁番・戸当たり ワンタッチオペレーター 付属金物一式、アルミ銀線	
硝子	15mm透明フロートガラス		15mm透明フロートガラス		15mmフロートガラス		15mmフロートガラス		15mmフロートガラス			
備考	可動網戸		可動網戸、飛散防止フィルム貼									

符号数量 取付場所	⑦ 2階 特定行為研修室・図書室	1	⑧ 2階 事務室	1	⑨ 2階 特定行為研修室	1	⑩ 2階 事務室	1	⑪ 2階 男女更衣室	2
形式見込 仕上	アルミ片開き戸 アルミホワイト	100	木製片引き戸 メラミン化粧合板	36	木製4枚引分け戸 メラミン化粧合板	36	木製片引き戸 メラミン化粧合板	36	木製片開き戸 メラミン化粧合板	36
金具	本総錠・ドアクローザー・レバーハンドル ステンレス丁番・戸当たり 付属金物一式、アルミ銀線		引手金物・引戸錠 1枚・戸番・樹脂レール・ソフトクロージング 戸当たり・付属金物一式		引手金物・引戸錠 1枚・戸番・樹脂レール 戸当たり・付属金物一式		引手金物・引戸錠 1枚・戸番・樹脂レール・ソフトクロージング 戸当たり・付属金物一式		本総錠・ステンレス丁番 戸当たり・ドアクローザー・付属金物一式 レバーハンドル	
硝子			15mmアクリル透明ガラス				15mmアクリル透明ガラス		15mmアクリル乳白色ガラス	
備考										

符号数量 取付場所	2階 特定行為研修室									
形式見込										
仕上										
金具										
硝子										
備考										

備考
凡例
消：消防無窓階算定建具 (非)：非常用出入口
排：排煙算定建具 (代)：代替出入口

ARG
ARCHITECTURAL RESEARCH GROUP
株式会社 エー・アール・シー
〒901-2113 沖縄県那覇市大平4丁目9番11号 Phone: (098)877 5556
FAX: (098)877 5642

1級建築士第250432号
池間 守
事務所登録番号 11X-644号



提出責任者
校間 担当 製図 日付
池間 平良 平良
設計番号
工事名称
沖縄県立南部医療センター・こども医療センター
特定行為研修室新設工事
図面名称
建具表
令和5年7月31日
縮尺
1:100
図面番号
A-12

サッシ廻り [内部仕上げ有り] 壁厚150



1/10

壁等納まり詳細図(ALC板)

1/10

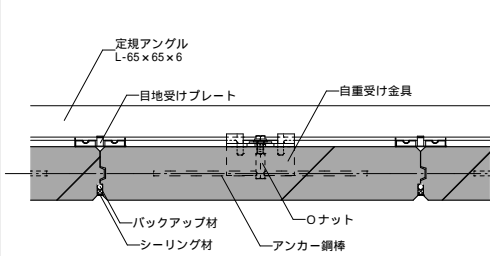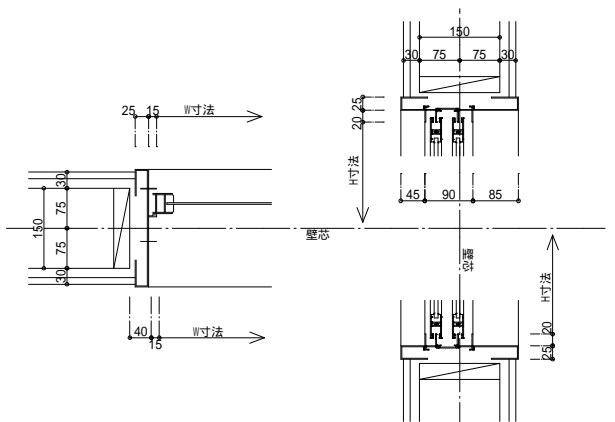

- 1 Rスペーサーは、厚さ100mm(意匠パネル100mm、125mmを含む)の場合に限り、丸タイプを使用することができる。
- 2 耐火目地材：横目地、出隅、入隅部、伸縮目地や軒まわりなどの目地で、耐火構造・断熱など必要な場合は、指定された耐火目地材を充てる。
- 3 絶縁材：床取合い部では、モルタルがパネルのロッキングを拘束しないように、パネルとモルタルの間に全長にわたって絶縁材を設ける。

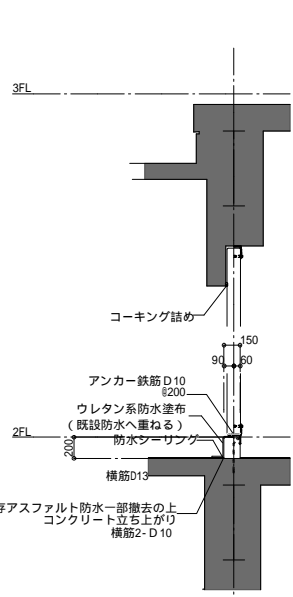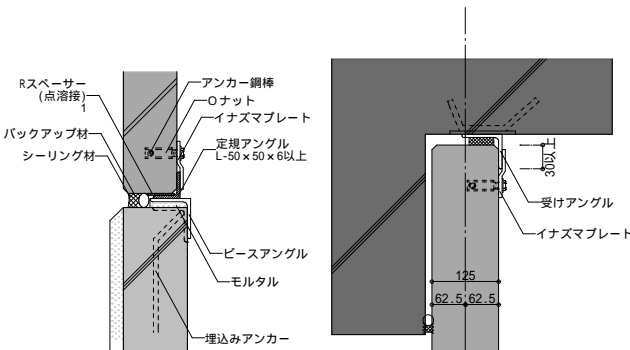

断面図 S = 1/50
納まりは現場あわせて協議とする





床 + 巾木

1/10

壁 + 天井納まり


1/10


ALC用サッシ納まり詳細図

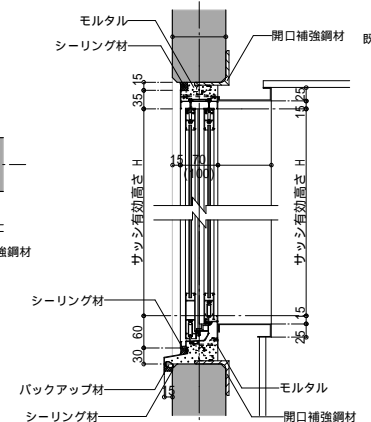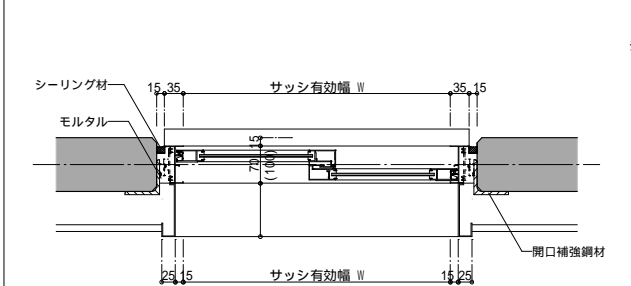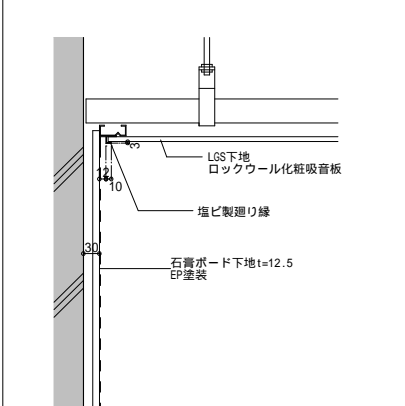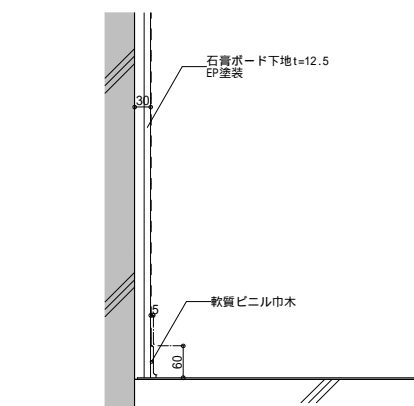

腰壁給排水配管スペース

1/20

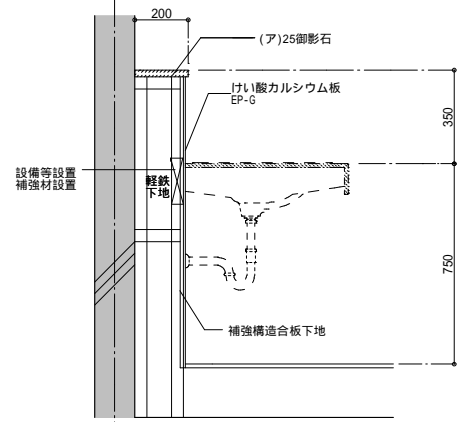


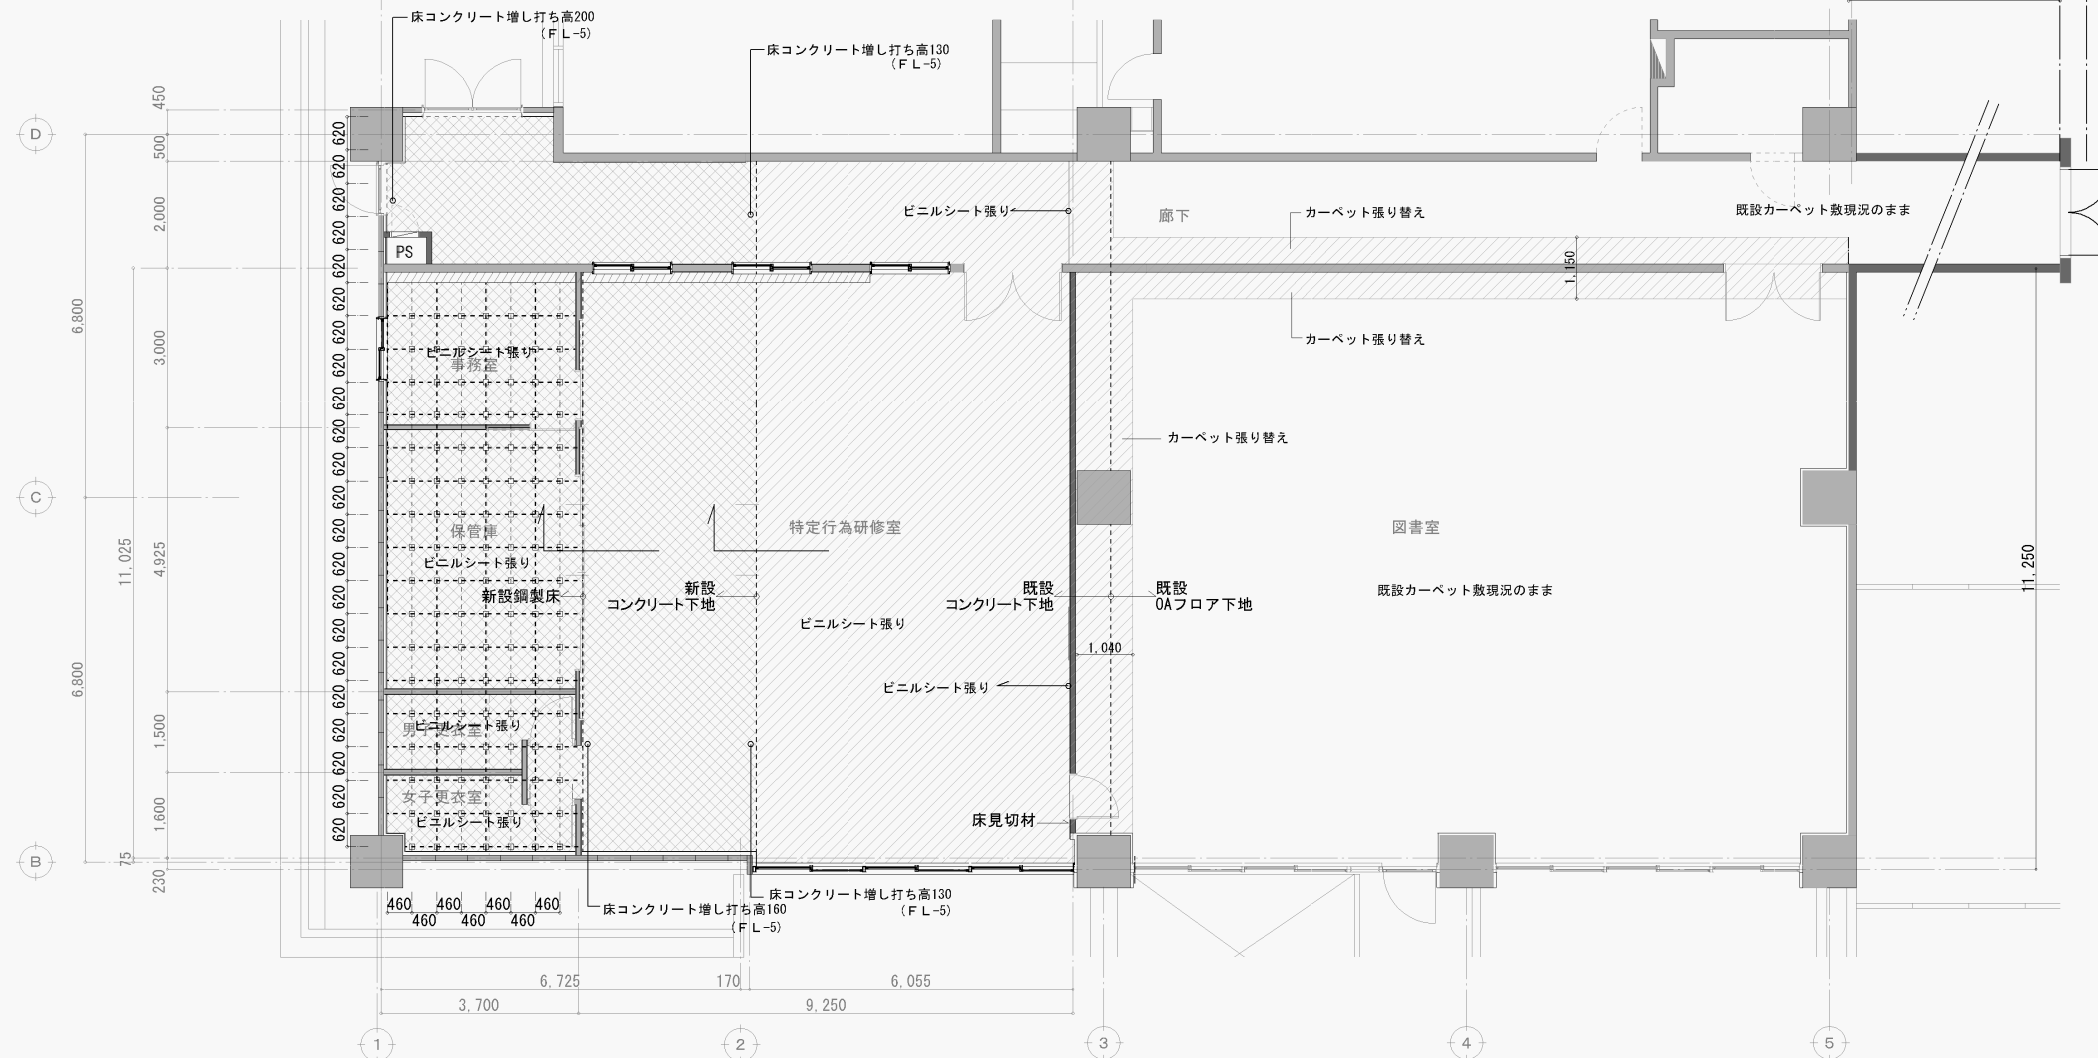


- 床既設下地の上仕上張替
- 床下地及び仕上張り

事務室・保管庫・男女更衣室・廊下(一部)	
下地	下地：パラインボード 20mm F☆☆☆ ラワン合板 5.5mm+12mm F☆☆☆ 支持脚：φ460以内 隙根太：システム根太
仕上	ビニル床シート

特定行為研修室・廊下(一部)	
下地	下地：コンクリート直均し
仕上	ビニル床シート

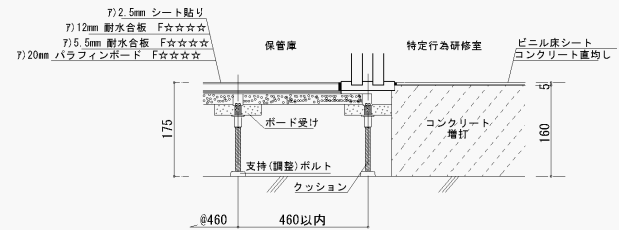


保管庫・特定行為研修室 断面詳細図 S-1/10

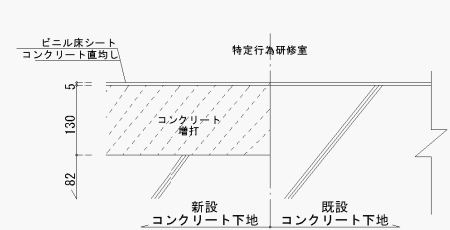

特定行為研修室 断面詳細図 S-1/10

備考

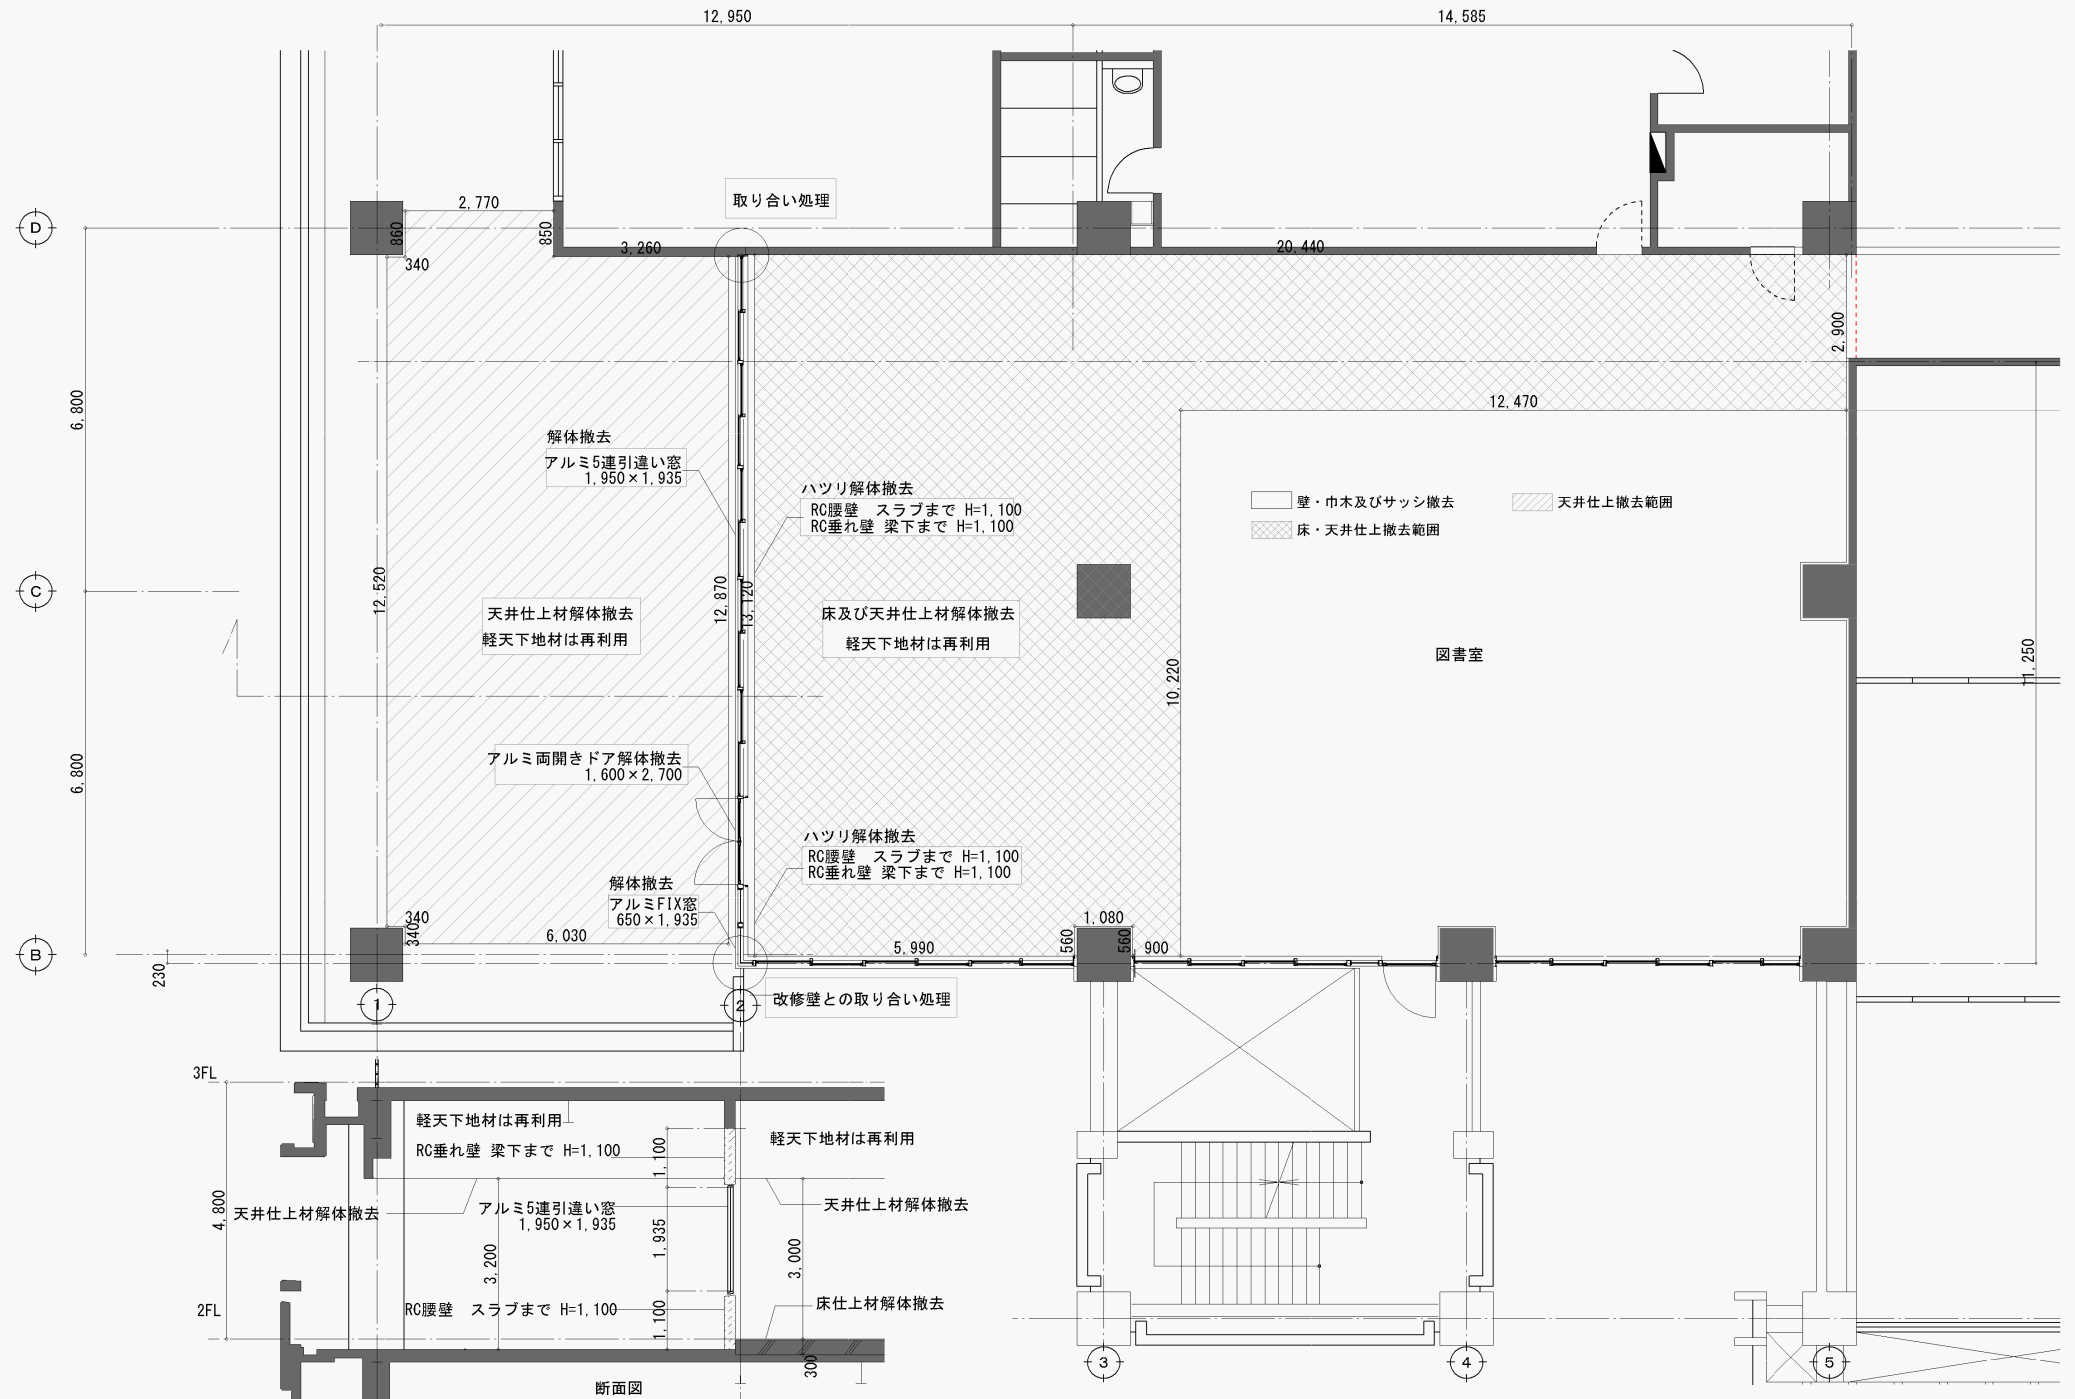

12,950

14,585

D

450

500

2,000

3,000

C

11,025

4,925


B

1,500

1,600

A

230

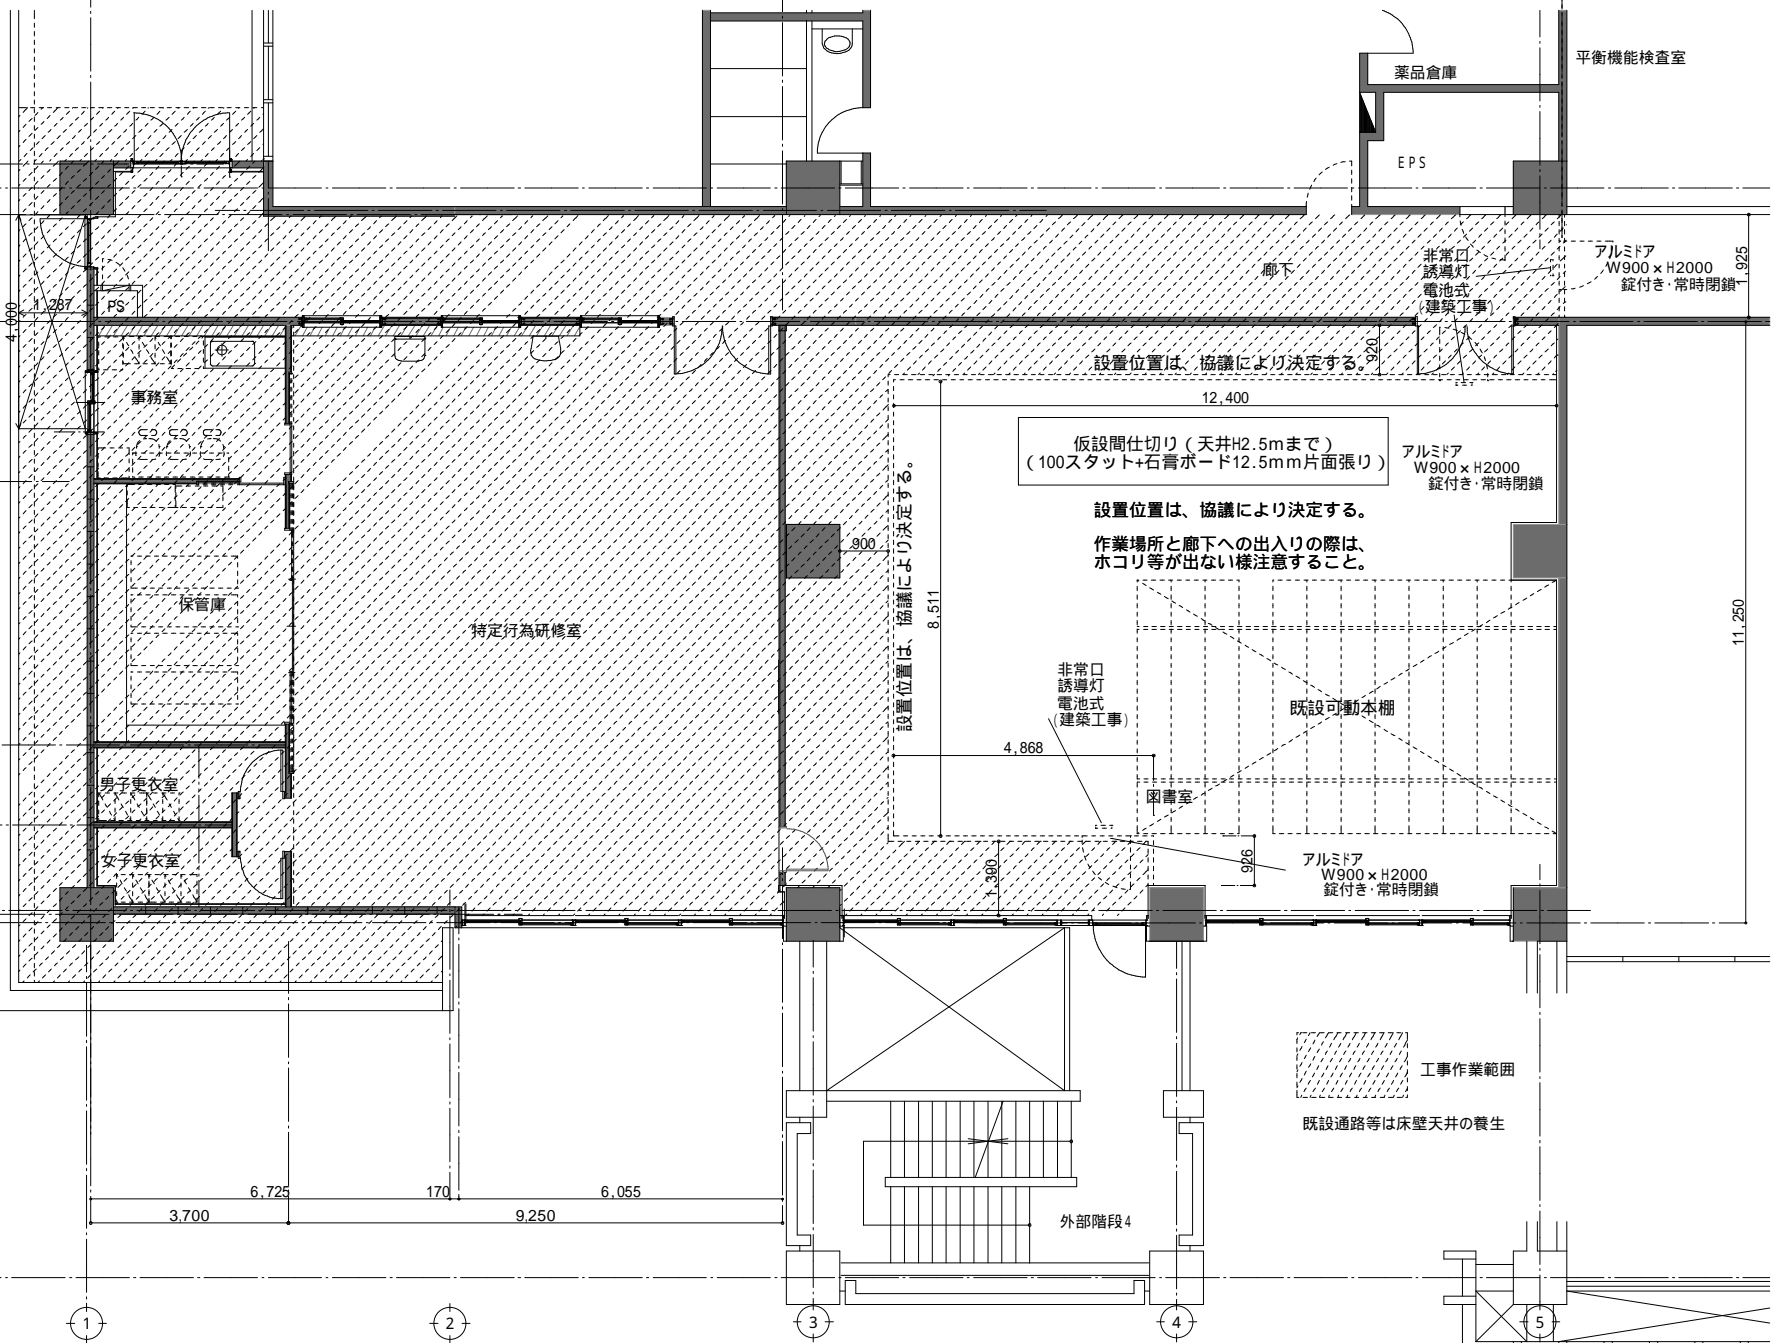

備考

ARG ARCHITECTURAL RESEARCH GROUP
 株式会社 エー・アール・シー
 Phone: (098) 877 5556
 〒901-2113 沖縄県那覇市大平4丁目9番11号 F A X: (098) 877 5642

1級建築士 250432号
 池間 守
 事務所登録番号 11X-644号

提出責任者		設計番号	工事名称	縮尺
校閲	担当	日付	沖縄県立南部医療センター・こども医療センター 特定行為研修室新設工事	1:100
池間	平良	令和5年7月31日	図面名称	図面番号
平良	平良		仮設計画図	A-17